嘉麻市上山田住民ホール解体工事

機 械 設 備 工 事

図 面 リ ス ト											
図面番号	図 面 名	縮尺	図面番号	図 面 名	縮尺						
M- o o	図面リスト	N·S									
M- 0 1	機械設備特記仕様書	N·S									
M-02	衛生設備撤去機器表	N·S									
M-03	撤去空調機器表-1	N·S									
M-04	撤去空調機器表-2	N·S									
M-05	空調設備 1階平面図	1/200									
M-06	空調設備 2階平面図	1/200									
M-07	空調設備 機械室詳細図	1/60									
M-08	空調設備 系統図・R階平面図	1/200									
M-09	オイルタンク詳細図	1/40									
M- 1 O	自動設備仕様図	N·S									
M- 1 1	自動計装設備計系統図	N·S									
M-12	自動計装図 1階平面図	1/200									
M-13	自動計装図 2階平面図	1/200									
M-14	衛生設備 配置平面図	1/200									
M- 1 5	便所・実習室平面詳細図	1/60									
M- 1 6	衛生設備 2階平面図	1/200									
M— 1 7	衛生設備 R階平面図	1/200									
M- 18	净化槽系統図	N·S									
M- 1 9	净化槽詳細図	1/100									
M-20	ボイラーアスベスト使用箇所図	N·S									

No. 1 平成3	1年度改定 (H31.4)								
福岡県	解体工事等特記仕様書			環 境 へ の 配 慮 に つ い て			許可申請・届出等 提出先 提出者	8 解体作業	(1) 什器・備品類等の撤去(2) 有害廃棄物の撤去
I 工事概要	÷			「国による環境物品等の調達の推進等に関する法律(グリーン購入法)」により、環境負荷 の低減できる材料を選定すること。			・ 労働基準法に関する各種届出 労働基準監督署 工事請負者・ 労働安全衛生法に関する各種届 労働基準監督署 工事請負者		1) アスペスト含有物の撤去搬出 2) PCBの処理
1. 工事名称	市上山田住民ホール解体工事			指定品目、判断基準は「福岡県環境物品等調達方針」によること。			・絵水の開栓に関する届(必要な場合) 市町村(水道部局) ・ 約水の開栓に関する届(必要な場合) 市町村(水道部局) エ事請負者 本道府県知事		3) ハロン・フロンの処理
2. 工事場所 福岡県	嘉麻市上山田1515		7 過積載の防止	ダンプトラック等による工事用資機材等の超過積載を行わないこと。さし枠の装置等又は物品	1	1. 監督員事務所	※設ける () m [*] 程度		(3) 処理方法の異なるものの撤去搬出 1) 蛍光管
3. 工事概要 解体工	事			積載装置の不正改造をしたダンプトラックは工事現場内に出入りさせないこと。			備品については監督員の指示による。		2) 電線 3) その他第2章第4項による分類
			B. 原形復旧	工事に際し、取合部その他本工事範囲外の部分に汚損が生じた場合、または障害物等を移 設・切りまわしを行った場合は、原形に復元する。	仮 ②	2. 工事用水	構内既存の施設 ・ 利用できる(※有償 ・ 無償) ※利用できない		(4) 内装材、造作材の撤去搬出
4. 別途工事		9	9 工事写真等	箇所及び方法については、監督員の指示による。	事。	工事用電力	構内既存の施設 ・利用できる(※有償 ・無償) ※利用できない		(5) 外装材の撤去搬出 (6) 建具撤去搬出
		1		(「工事写真撮影ガイドブック 建築工事編及び解体工事編」参照) 区分 分類 規格 部数 原版の大きさ 備 考	4	1. 危険防止	仮囲い等 ・ 設けない ※設ける		(7)屋根葺材の撤去搬出 (8)床材の撤去搬出
		-		※第工前 ※カラー ※サービス版 ※1部 24×36以上 監督員の承諾する ・モノクロ・・・・・・・・・・・・・・・・・・・・・・・・・・・・・・・・・・・			設置方法 ・ フラットバネル (H=3.0m) ・ 亜鉛引鉄板 (H= m) ・ 防音シート張り ・ローブ張り ・ () H=2.0m		(9) 地上部構造材の撤去搬出 (10) 埋め戻し及び整地
5. その他				※カラー ※サービス版 ※1部 24×36以上 監督員の承諾する			ゲート ・ クロスドート (W=) ・ パネル (W= 6.3m)		
				※施工中 ・ モノクロ・・・・・・・・・・・・・・・・・・・・・・・・・・・・・・・・・・・・			・ ハンガー (W= m)垂直防護施設・ メッシュシート・ 防炎シート・ 枠付き金網	9) 集結作業	(1) 仮設物の撤去 (2) 障害物等の原形復旧
				・ ・ ・ ・ ・ ・ ・ 部分 ※カラー ※サービス版 ※4部 I27×I78(2Lサイズ)以上監督員の承諾する			・ 防音シート ・ アルミ防音パネル ・ () 水平防護施設 ・ 防護柵 (朝鎖) ・ ダブルネット		(3) 損傷部分の原形復旧(4) 竣工図書及び建設副産物処理結果報告書・再資源利用実施書の提出
Ⅱ 解体工事等仕様				※完成時 ・モノクロ ・ ・ ・ ・ ・ ・ 専門業者			防護施股等取付足場		(5) 竣工検査立ち会い
1. 標 準 仕 様 図面及び特記仕様書に記載され	ていない事項はすべて国土交通省大臣官房官庁営繕部監修「建築物解体工事共通仕様書						・単管一本足場 くさび緊結式足場(W=0.9m)・() 設置範囲 ※図示による 監督員の指示による		(6) 工事完了時は地中部分の撤去状況を確認するため、監督員の指示に従いバックホウを準備 しておくこと。
(令和4年版)」、及び同上監修 (建築工事編)(令和4年版)」	「公共建築工事標準仕様書(建築工事編)(令和4年版)」、「公共建築改修工事標準仕様書 による。	1	0. 完成図	種類及び記入内容 (標仕1.7.2) ※「標仕」表1.7.1による・()			設置期間 ※工事期間中 ・監督員の指示による 6	(1) 現場代理人	現場代理人とは、工事請負規約書に規定する現場代理人という。
2. 特 記 仕 様		ĺ	1 工事実績情報の登録	請負者は、工事請負額が500万円以上の工事について、受注時は契約後10日以内に、登録			手すり先行足場について	7	
 項目は番号に〇印のついた。 特記事項は〇印のついたもの 				内容の変更時は変更があった日から10日以内に、完成時は完成後10日以内に、工事実績情報サービス(CORINS)に基づき、「建設情報実績」を作成し、建築都市総務課契約室の確認を受けた後に、(一財)日本建設情報総合センターに提出しなければならない。			足場を設ける場合は、「「手すり先行工法に関するガイドライン」について」(厚生労働省 基発 第0424001号平成21年4月24日)の「手すり先行工法等に関するガイドラインにより、「働きやすい	《 (2) 作業管理者 ス	石綿作業主任者の資格を有する作業管理者とする。 改 (9.1.2)
○印のつかない場合は、※F ○印と窓印のついた場合は、				(性能を受けた後に、(一財) 日本建設情報総合センター発行の「登録内容確認書」の写しを建築都市総務課 また、(一財) 日本建設情報総合センター発行の「登録内容確認書」の写しを建築都市総務課 契約室に提出しなければならない。			安心感のある足場に関する基準」に適合する手すり、中さん及び幅木の機能を有する足場とし、 足場の組立て、解体又は作業の変更は、「手すり先行工法による足場の組立て等に関する基準」	3 除去処理作業管理者の選任	工事請負者は、除去作業管理者を選任し、除去工事現場に常駐させること。 除去作業管理者は、除去作業全般を統括すること。
3)特記事項に記載の()内表示番号は、公共建築工事標準仕様書の当該項目、当該図、または当該表を示す。			建設副産物情報交換システム「COBRIS」(以下「COBRIS)の登録対象工事であり、受注者は」 施工計画作成時、工事完了時及び登録情報の変更が生じた場合は、速やかにCOBRIS」にデータの			の2の(2)手すり据置方式又は(3)手すり先行専用足場方式により行うこと。	1	
4) 形状寸法の単位は特記なきが	ぎり、ミリメートルとする。			入力を行い、建設副産物情報交換システム工事登録証明書、再生資源利用計画書(実施書)及び再生資源 利用促進計画書(実施書)の様式を出力し監督員に提出する事。	5	5. 構台	養生構合 - 設置する(図示による) - 設置しない 3	(4) 除去処理作業 従事者の資格	除去作業従事者は、下記のあげる事前教育及び健康診断を受けた者で工事請負者の発 行する作業手帳を有し、除去作業管理者の指示を受け作業を行うこと。
章 項目	特 記 事 項			工事登録時に必要となる利用申し込み等、システムに関する問い合わせは次による。 建設副産物情報センターHP URL:http://www.recycle.jacic.or.jo/			乗入れ構台 ・設置する(幅員 m、長さ m) ・設置しない 3 1 1 1 1 1 1 1 1 1 1 1 1 1 1 1 1 1 1		科目 範囲 時間 石総等の有害性 石総の性状、石総による疾病の病理及び病状 0.5時間
1 工事範囲	・建築物 ・地上部 ・地下部 ・杭			問い合わせ先 〒812-0013 福岡市博多区博多駅東3-11-28 博多サンシティビルI 6階	6	工事表示板等	監督員の指示による。		石綿等の使用状況 石綿を含有する製品の種類及び用途、事前調査の方法 1時間
1	 ○ 付属構造物(増築) 浄化槽 ○ 貯油槽 ・ 電気設備機器 ・ () 			(一財) 日本建設情報総合センター九州地方センター TEL 092-411-3664 FAX 092-411-3486	7	7. 工事車両の出入口	工事用車両の出入口では、一般通行人及び一般車両の安全確保に努めること。		石絲等の粉じんの 建築物又は工作物の解体等の作業の方法、湿潤化の方法 発散を抑制するた 作業場所の隔離の方法、その他石綿等の粉じんの発散を 1時間
 &0:	建物への引込線 敷地への引込線(廃止)()	6	1) 解体対象物の調査	・ アスペスト含有建材の有無・ PCB使用機器の有無			交通誘導員 ・配置する(常駐2名以上) ・配置しない 延べ 184人以上		めの処置 抑制する為の処置についての必要な事項 保護器具の使用状況 保護具の種類、性能、使用方法及び注意事項 1時間
共 通 東	・ 給排水設備・ 建物内配管配線・ 強物への引込管・ 強物への引込管・ 数地への引込管(玉下ろし)	2		・ オイルタンク内のオイルの有無・ ピット(浄化槽、便槽)汚泥の有無 (施設管理者にて行う)	1	埋戻し及び盛土	種別 · A種 · B種 · C種 · D種 (標仕3.2.3)		その他石総等のば 労働安全衛生法(昭和47年法律57号)、労働安全衛生法施行令 〈露の防止に関し (昭和47年政令第318号)、労働安全衛生規則(昭和47年労働省
項	. (査		・ 使用されていた酸、アルカリ、薬品等の有無	4 2	建設発生土の処理	※現場説明書による ・構内指示の場所に堆積 ・構内指示の場所に敷き均し		必要な事項 令32号) 及び石綿障害予防規則中の関係条項、石綿等による健 ^{1時間}
	○ 空調設備○ 建物内配管○ 換気設備機器○ (○ (面		 医療系特別管理産業廃棄物、放射性産業廃棄物の有無 ・ハロン、フロン使用機器の有無 	± ± 3	3) 地均し	・土嚢袋に使用 (・) 残土処分 ・ 不陸直し (敷地内鋤取り+真砂土新設)		康障害を防止するため当該関係条項、石締等による健康障害を 防止するため当該業務に付いて必要な事項
				・ 什器、備品類等の有無 ・ 1 階族下木組 (CCA処理木材の有無)		山留め工事	・ のり切りオープンカット工法		除去作業に従事する作業者は事前に、一般健康診断(石綿を取り扱う場合は6ヶ
	• (- 「阿は「小和 (GCA双地小列が有無) - ()		ы шают а	自立山留め工法 (・ 親杭横矢板・ シートパイル)		月ごと) ・じん肺健康診断・アスベストに関する特化則による健康診断の実施につい ては、下記の記載の場合は除くことができる。
	・屋外付帯 ・ 門、門塀 ・ 塀、フェンス ・ 舗装 () ・ 植栽 () ・ 値栽 (間知石)	(2	2) 敷地状況の調査	敷地内障害物の調査・ 行う・ 行わない			・山留め壁(・親杭横矢板 ・軽量鋼矢板 ・柱列 連続壁) ・水平切りばり工法		ア. じん肺健康診断
	○ 有害廃棄物の処理・ 廃 P C B ・ 特定フロンガス・ 廃石締等・ ()		_	敷地内配管、配線の調査 ・ 行う ・ 行わない 地下水位の調査 ・ 行う ・ 行わない			・ アースアンカー工法 ・ ()		除去処理作業に従事する期間において、3年以内に診断を実施した者とする。イ. 石綿障害予防規則による健康診断
	・ 什器、備品類等の撤去 ・ 4 tコンテナ 3 台以上								・除去処理作業に従事する期間において、6ヶ月ごとに診断を実施した者とする。
	建物管理者 工事請負者	3	3. 工事説明会	近隣への工事説明会・行う ※ 行わない	5	5. 排水工事	・ かま場様水・ ウェルポイント工法・ 井戸様水・ ディーブウェル工法	(5) 安全対策及び協議	安全衛生に関する管理者は、現場代理人が選任者になり、関係法令等に従ってこれを 行う。また着工に先立って工期・工事方法及び安全の為の立入禁止区域の設定等につ
		(2	4) 発生材の処理	建 股 副 産 物 の 処 理 に つ い て 資源の有効利用、環境負荷の低減等を図り、「資源循環型社会」を構築するため、建設副			• (いて当該施設関係者、監督員と十分に協議し施工計画に盛り込むこと。 施工の確認及び報告
				産物の発生抑制、再利用、適正処理を推進する。	1	使用機器及び機材	使用する建設機械等については、低騒音型・低振動型・排気ガス対策型とする。		(1) アスベスト管理地区を設定し、養生が完了した段階。
				現場内で発生する建設副産物の処理については、現場内において発生する品目ごとに分 別し指定された場所へ集積すること。	5 2	とりこわし	木造の解体		(2) アスベスト含有吹付け材の除去作業が完了した段階。 (3) アスベスト粉じん濃度の測定整備が完了した段階。
				また、施工区分表に積み込み・運搬・処分までの指示がある工事については、現場内に分 別保管場所(他業者の分別したものを含む)を設置するとともに、再生資源の利用の促進に	体工		内装材、造作材の撤去 ※手ごわし 機械解体 両者併用 外装材屋根葺き材の撤去 ※手ごわし 機械解体 両者併用		(4) 内部足場を取り外す前の段階。 (5) その他監督員により指示のあった時。
② 適用基準等	・廃棄物の処理及び清掃に関する法律			関する法律、建設工事に係る資材の再資源化等に関する法律、廃棄物の処理及び清掃に関	事		軸組構造材の撤去 ※機械、手ごわし併用 ・ ()	⑥ 濃度の測定	アスペスト粉じん濃度の測定
	・建設工事に係る資材の再資源化等に関する法律・・・・・・・・・・・・・・・・・・・・・・・・・・・・・・・・・			する法律、建設廃棄物処理方針その他関係諸法令等によるほか、建設副産物適正処理推進 要綱に従い、指定された方法により適正に処理を行うこと。			鉄骨造の解体		(1) 工事請負者は、除去処理工事の工事着工前、工事中及び除去完了後の作業所内 周辺環境及び監督員が指示する箇所において空気中のアスベスト濃度測定を行うこと。
	→ 連築工事安全施工技術指針→ 連設工事公衆災害防止対策要綱国土交通省			工事に際しては、工事着手時に建設副産物処理計画書、再生資源利用計画書等を、工事 竣工時に建設副産物の処理結果報告書、再生資源利用実施書等を提出すること。			内装材、造作材の撤去 ※手ごわし 機械解体 両者併用 外装材屋根葺き材の撤去 ※機械、手ごわし併用 ()		(2) 測定方法はJIS K 3850-1 (空気中の機維状粒子測定方法-第1部:光学顕微鏡法 及び走査電子顕微鏡法)による。
	●			指定副産物 (原則として再資源化施設へ持ち込むもの) その他の副産物 ・ がれき類 (コンクリート塊) (アスファルト塊) ○ 廃プラスチック			鉄骨部材の撤去 ※ガス切断 鉄骨切断カッター 基礎、土間の撤去 ※圧砕機、ブレーカ併用 ()		(3) 測定は、厚生労働省・都道府県基準局に登録されている作業測定機関又は、こ
	解体工事安全施工指針 建設業労働災害防止協会			・ 木くず ・ ガラス、陶磁器くず			RC造、SRC造・PC造の解体		れと同等の技術を有するものに委託し、その測定機関が証明する測定結果を監督員に 提出する。
	○ 万締粉じんへのばく露防止マニュアル 建設業労働災害防止協会○ 建築物の解体等に係る石綿飛散防止対策マニュアル 環境省大気保全局			・ 建設発生土 ・ 廃石こうボード ・ 汚泥 ・ 金属くず ・ 繊維くず			内装材、造作材の撤去 ※手ごわし 機械解体 両者併用 地上部分の撤去 ※圧砕機、ブレーカ併用 圧砕機、転倒併用		(4) 測定は、作業開始前、中、終了の計3回行い、想定箇所は建物二隅(住宅側)とする。
	○			特別管理産業廃棄物 (県外搬出) ・廃石綿等			・ (手壊し (一部))	1. 施工調査等	施工調査等は、特記による。特記がなければ、次による。 (i) 処理工事に当たり、あらかじめ事前の施工調査等を次の事項について行う。
	· 労働安全衛生法 厚生労働省労働基準局			「建築物の解体等に係る石綿飛散防止対策マニュアル(環境省大気保全局)」及び、			鉄骨部材の撤去 ※ガス切断 ・鉄骨切断カッター	3	調査結果は、図面により記録し、監督職員に提出する。
③ 適用範囲等	すべての設計図書は相互に補完するものとする。 解 (1.1.1) 改 (1.1.1)			「石綿障害予防規則(平成17年7月1日施行)」に従い、収集・運搬・処分を行う。 ・廃PCB等	3	3. 杭の撤去	引き抜き工法		① アスペスト含有下地調整材使用部位の確認② アスペスト含有下地調整材層の厚さの確認
	ただし、設計図書間に相違がある場合、設計図書の優先順位は、次の (1) から (5) の順番 のとおりとする。			「電気事業法:電気関係報告規則」及び「ポリ塩化ビフェニル廃棄物の適正な処理の推 進に関する特別措置法」に従い、報告書の作成・届出を行うとともに、適正に保管でき			・ 直接引き抜き ・ プレボーリング ・ パイプロケーシング ・ ケーシングジャッキ ・ ケーシングオーガー ・ ()		③ 施工範囲と工事管理区分の確認④ 更衣施設等の仮設計画
	(1) 質問回答書 ((2) から(5) に対するもの) (2) 現場説明書			るようにして施設管理者に引き渡すこと。			粉砕工法 ・ドーナツオーガー ・ロックオーガー ・深基礎	티 <u>본</u>	(ii) アスペスト粉じん濃度測定
	(3)特記仕様書		D. Marinia ()				・ オールケーシング (ベノト) ・ ()	9	① アスペスト粉じん濃度測定は、特記がなければ、表9.1.9による。
	(4)図面(5)建築物解体工事共通仕様書(以下「解体共通仕様書」という。)及び公共建築工事標準		5) 近隣対策	工事に伴う現場周辺からの苦情については、請負業者が誠意を持ってこれに対処し、その内容 を文書にて監督員に報告すること。	4	安全対策等	工事に際しては、墜落災害の防止、飛来落下災害の防止に努めるとともに、地域住民及び周	E	測定時期 位置 個所 作業開始前 ・図示による(A-3,23) ・(:煙突アスベスト撤去、ディスクグラインダー工法箇所)
	仕様書(以下「標仕」という。)、公共建築改修工事標準仕様書(以下「改修標仕」という。)	-	6) 障害物対策	工事に伴って、障害となるすべてのものを撤去・移動もしくは保護処置を行う場合は、監督員の			辺環境への影響を最優先に考慮し、安全かつ円滑なる行程で工事を進めること。		作業中 ・図示による (A-3.23) ・ (:煙突アスパスト擞去、テ゚ィスクグラインダーエ法箇所) 作業終了 ・図示による (A-3.23) ・ (:煙突アスパスト擞去、テ゚ィスクグラインダーエ法箇所)
4 文化財その他埋蔵物	工事の施工に当たり、文化財その他の埋蔵物を発見した場合は、直ちにその状況を監督員		,	工事に伴って、除言となるすべてのものと放立・参助もしては床底だ思され」が表目は、無目員の 承諾を受けること。	5	5. 公害の防止	粉塵の飛散防止のため、高圧ジェットポンプ等により十分な散水を行うこと。		表 9 . 1 . 9 の他に上記の位置を測定とする。
	に報告する。その後の措置については、、監督員の指示に従う。 解 (1.1.12) 改 (1.1.12)		施工計画書	※要する ・要しない	6	準備作業	(1) 解体対象物、敷地状況及び周辺状況の調査		② 処理作業後の測定は、負圧・除じん装置で、粉じんを十分に吸引ろ過したか 又は粉じん飛散抑制剤吹付け後、噴霧した粉じん飛散抑制剤が沈殿したと思われる
5 施工中の安全確保	建築基準法、労働安全衛生法、その他関係法令等によるほか、「建設工事公衆災害防止対 策要綱」に従うとともに、「建築工事安全施工技術指針」を参考に、常に工事の安全に留意し	1	B) 各種届出等	各種許可申請及び届出			(2) 関連法規と各種規制事項の確認(3) 各種許可申請、届出(各種廃止届含む)等の手続き及び関係機関との調整		時期において実施する。 ③ アスペスト粉じん濃度の測定方法は、JIS K 3850-1による。
	て現場代理人が管理を行い、施工に伴う災害及び事故の防止に努める。 解 (1.3.6) 改 (1.3.7)			許可申請·届出等 提出先 提出者			(4) 施工計劃書、建設副產物処理計画書、再生資源利用計画書の作成 (5) 近隣・の工事説明会の実施		④ 次の項目について記録し報告する。
6 環境保全等	建築基準法、環境基本法、騒音規制法、振動規制法、大気汚染防止法、廃棄物処理法、土			・建築物除却届 規知事(各建築行政窓口) 市 (工事請負者代行) ・電灯、電力搬去申込 電力会社 市 (工事請負者代行)					ア. アスペスト含有雄材の種類 イ. 測定点の位置
	壌汚染対策法、資源の有効な利用の促進に関する法律、建設リサイクル法その他関係法令 等によるほか、「建設副産物適正処理推進要綱」に従い、周辺環境の保全に努める。また、			・自家用電気廃止申込 電力会社 市 (工事請負者代行) ・PCB使用電気機器保有状況調査票 (財)電気絶縁物処理協会 市 (工事請負者代行)	7	7) 仮設作業	(1) 仮囲い及び出入口の設置 (2) 工事用水、工事用電力の確保		ウ. 測定日時、天候、気流エ. 試料採取条件
	工事に伴い発生する廃棄物は選別等を行い、リサイクル等再資源化に努める。 解 (1.3.9) 改 (1.3.11)			・PCB使用電気機器保管場所変更届出書 九州経済産業局 市 (工事請負者代行) ・電話機搬去申込書 電話会社 市 (工事請負者代行)			(3) 監督職員事務所の設置 (4) 足場、防護施設(防音パネル、防護補等)、山留め及び構台等の設置		オ. 標本作成方法 カ. 使用顕微鏡の種類 (開口数を含む)
	排 出 ガ ス 対 策 型 建 設 機 械			· 水道使用中止届、給水装置工事申請書 (新設) 水道局 市 (工事請負者代行)			(5) 設備関係引き込み配管及び配線の除去		キ. 計数条件 (HSEテストスライドの読取グループ番号を含む)
	「排出ガス対策型建設機械指定要領」に基づき、指定された建設機器を使用すること。 (対象機種:バックホウ、ブルドーザ、トラクターショベル(車輪式)、空気圧縮機(可動式)、			・ ガス装置散去申込 ガス会社 市 (工事請負者代行) ・ 危険物貯蔵所廃止届 消防署 市 (工事請負者代行)			(6) 解体障害物の移設及び養生 (7) 交通誘導員の配置		ク. 繊維総数ケ. 定量限界
	油圧ユニット (油圧ハンマ・アースオーガ油圧式鋼管圧入引抜機・油圧式杭圧入引抜機 アースオーガ・オールケーシング掘削機・リパーサーキュレーションドリル・アースドリル			・危険物仮貯蔵仮取扱届 消防暑 工事請負者 ・圧縮アセチレンガス等の貯蔵取扱届 消防暑 工事請負者	\vdash			<u> </u>	
	地下連続壁施工機・全回転型オールケーシング掘削機の基礎工事用機械のうち、ベース			→ 浄化槽廃止届 保健所 市 (工事請負者代行)			松村一級建築士事務所	事。嘉麻市	上山田住民ホール解体工事 M-01
	マシンとは別に独立したディーゼルエンジン駆動の油圧ユニットを搭載しているもの)、ロー ドローラ、タイヤローラ、振動ローラ、ホイールクレーン、発電発動機(可動式(溶接業用機			・ 道路占用計可申請 道路管理者 工事請負者 ・ 特殊車両通行許可申請 道路管理者 工事請負者				名 35 47 13 -	番 番
	を含む))但し、以上はディーゼルエンジン(エンジン出力7.5Kw以上260Kw以下)を搭載した ものに限る。			・ 道路使用許可申請(必要な場合) 警察署 工事請負者 ・ 通行禁止道路通行許可申請 警察署 工事請負者		1 級	建築士事務所 第207655号 松村一弘	☑ 샤井 등고 ʎ	## # # # ## ## ## ## ## ## ## ## ## ##
				特定建設作業実施届 市町村(公書係) 工事請負者		TFI	福岡県嘉麻市上西郷 244-3 (0948) 57-3887 FAX (0948) 57-3887	特配1 名	
						1 L L	(55.5) 5. 555. 177 (5540) 61 6601		

撤去 制御盤

名称	記号	5	外形 系	勺寸法(mm))		約質量	T #	m ID
	記写	$H \times D \times W$				(kg)	系 統	設置場所	
遠方操作盤		1950	×	600	×	450	110	空調	上山田公民館
自動制御盤		1000	×	250	×	700	48	AHU	機械室
オイルタンク制御盤		250	×	300	×	120	1.8	オイルタンク	外 部
自動制御盤	P-2	1320	×	185	×	600	65	ボイラー	機 械 室
自動制御盤	P	1200	×	380	×	900	105	チラー・ポンプ	2 階外機置場
浄 化 槽 制 御 盤		900	×	280	×	600	83	浄 化 槽	外部

撤去・衛生機器

			1		階	2		階音	外部
名称	仕 様	男 子 便	子便	目的便	湯沸室	階 男 子 便	子便	沸	
和風大便器	T750VF, T832C32, T53FWA75, TS116RAY, A21L2	1	2			1	2		6
洋風大便器	C14, TV150NL, T82C32, TC262N, T53WN75, TS116RAY, A21L2	1	1			1	1		4
身障者便器	C48, TS140VB, TU141Q, TS40L, T52S32R, TC271N, T53WQN75, T53DQSY, TS116RAY			1					1
小便器	U307C、T6P, T62-16, T64FWN, A21L4	4				4			8
掃除流し	SK22A、T23AE, T37SN. TK22, T9RAY	1				1			2
洗面器	L507D, T205, TL300CR, TL305BR, TK507, TS126BS	2	2			2	2		8
洗面器 (身障者用)	L103D, T205Q, TL103BG, TL316C5V V7, TL220D			1					1
化 粧 鏡	TS119AEAY3	2	2			2	2		8
傾斜鏡	LM481			1					1
L形手すり	600×600 Φ32 質量 2.6kg			1					1
P形手すり	Φ 32 質量 3.8kg			1					1
紙巻器	質量 0.3kg	2	3	1		2	3		11
自在水栓	T130AR13				1 8			1	10
自在水栓	T130CR13				4				4
万能ホーム水栓	T200S13								1 1
散水栓	T27C13							- 1	2 2
ガスコック	1 🗆				1 5			1	7
ガス給湯器(5号)	LPG用 壁掛け5号 370H×290W×140D 質量7.5kg				1			1	2
ガス 給 湯 器 (20号)	LPG用 壁掛け20号 600H×470W×240D 質量26kg								1 1
ガスレンジ(小型)	LPG用 ーロコンロ 85H×380W×380D 質量 2.7kg				5				5
ガスオーブン	LPG用 ビルトインタイプ 500H×450W×570D 質量38kg				1				1

松村一級建築士事務所	工事名	嘉麻市上山田住民ホール解体工事	図番	M-02		
1級建築士事務所 第207655号 松村一弘 福岡県嘉麻市上西郷 244-3 TEL (0948) 57-3887 FAX (0948) 57-3887	図名	衛生設備撤去機器表	縮尺	N·S	担当名	

撤去 ファンコイルユニット

名	記号 形式				形約寸法	<u> </u>		約質量	1 階	2 階	合 計
70 10	BC -7	112 16		L	$\times W \times H$			(kg)	' PH	~ PH	
ファンコイルユニット	FCU-1	天井埋込形	1000	×	600	×	145	28	4		4
ファンコイルユニット	FCU-2	天井埋込形	1200	×	600	×	145	33	8	12	20
ファンコイルユニット	FCU-3	天井埋込形	1500	×	600	×	145	43	2		2
ファンコイルユニット	FCU-4	天井埋込形	1800	×	600	×	145	52	2		2

撤去・取外し 空調機

記号	名 称	機器仕様	台数	設置場所	備考
	空冷式パッケージ形 空気調和機	天井吊り型 冷房能力: 20.0kw 暖房能力: 22.4kw	外機 1		PAC-1空調機は冷媒ガス回収後は 監理者の指示のうえ保管とする。
PAC 1	上义的们依	^{冷媒} R410 6.1kg(ポンプダウン)	フト19支 I	1階講堂	<u> </u>
		(内機) 外形寸法1580×690×235H(mm) 重量41kg (外機) 外形寸法 950×370×1380H(mm) 重量134kg	室内機2		メーカー:日立
	空冷式パッケージ形	天井吊り型			PAC-2空調機は冷媒ガス回収後は
PAC	空気調和機	冷房能力:20.0kw 暖房能力:22.4kw 冷媒 R410 6.1kg(ポンプダウン)	外機 1	1階講堂	監理者の指示のうえ保管とする。
2		(内機) 外形寸法1580×690×235H(mm) 重量41kg	室内機2	- ra un <u>-</u>	
		(外機) 外形寸法 950×370×1380H(mm) 重量134kg			メーカー:日立
	ルームエアコン	壁掛型			RAC-1は家電リサイクル法にて
010		冷房能力:1.80kw 暖房能力:2.60kw		4 新 中	適切に処分をする事。
RAC 1		冷媒 R22 1.2kg(家電リサイクル法にて処分))	1	休憩室	
		(内機) 外形寸法850×160×375H(mm) 重量9kg			
		(外機) 外形寸法 760×230×540H(mm) 重量33kg			メーカー:三菱電機
	ルームエアコン	壁掛型			RAC-1は家電リサイクル法にて
		冷房能力:1.80kw 暖房能力:2.60kw			適切に処分をする事。
$\left(\begin{array}{c} RAC \\ 2 \end{array}\right)$		冷媒 R22 1.2kg(家電リサイクル法にて処分))	1	休憩室	
1		(内機) 外形寸法850×160×375H(mm) 重量9kg			
		(外機) 外形寸法 760×230×540H(mm) 重量33kg			メーカー:三菱電機

撤去 ポンプ

	夕 称		= -	п. —	吸込径	吐出径	全揚程	回転数	吐出量	電	動	機		外	形寸法	ŧ		総重量	/> 米h	-n 모 18 =r
	名	称	記号	形式	(mm)	(mm)	(m)	(rpm)	(m3/min)	kw	相	٧		L	\times W \times I	ł		(kg)	台数	設置場所
×	おおお	シ ブ	P-1	ラインポンプ	50	50	40	1230	360	1.5	3	200	300	×	150	×	450	29	1	2 階屋外機置場
X	却木	ミ ンブ	P-2	ラインポンプ	30	30	20	980	230	0. 75	3	200	280	×	140	×	400	23	1	2階屋外機置場
t	イル連	送ポン	プ 0P	渦巻ポンプ					80	0. 75	3	200	350	×	180	×	280	38	1	機械室

撤去 排気機

記号	名称	機器仕様	台数	設置場所	備考
(F 1)	シロッコファン	風量:630m ³ /h 消費電力:135W 呼び番号 #	1	1 階便所	
	片吸込形	外形寸法 330×330×215H(mm) 重量 5.8kg	'		
(F 2)	シロッコファン	風量:460m ³ /h 消費電力:76W 呼び番号 #	1	2階便所	
(F-Z)	片吸込形	外形寸法 250×250×190H(mm) 重量 4.7kg		2 旧 定 川	

撤去 換気扇

		· /33					
記号	名	称	機器仕様		台数	設置場所	備 考
DF 1	天 井 [‡] 15型	埋込型	風量: 126m³/h 定格電力:13W 外形寸法 285×285×203H(mm)	重量 3.7kg 金属ボディ	1	上山田公民館	メーカー:三菱電機
DF 2	天 井 [‡] 15型	埋込型	風量: 126m³/h 定格電力:13W 外形寸法 285×285×203H(mm)	重量 3.7kg 金属ボディ	1	オレンジサロン	メーカー:三菱電機
DF 3	天 井 [‡] 18型	埋込型	風量: 276m³/h 定格電力:25W 外形寸法 344×344×238H(mm)	重量 6.5kg 金属ボディ	1	第一会議室	メーカー:三菱電機
DF 4	天 井 [‡] 23型	埋込型	風量: 630m ³ /h 定格電力:135W 外形寸法 386×386×243H(mm)	重量 10.0kg 金属ボディ	1	1 階湯沸室	メーカー:三菱電機
DF 5	天 井 [‡] 18型	埋込型	風量: 288m³/h 定格電力:30W 外形寸法 344×344×238H(mm)	重量 6.5kg 金属ボディ	1	老人クラブ連合会	メーカー:三菱電機
DF 6	天 井 [‡] 18型	埋込型	風量: 270m³/h 定格電力:26W 外形寸法 344×344×238H(mm)	重量 6.2kg 金属ボディ	1	休憩室	メーカー:三菱電機
DF 7	天 井 [‡] 23型	埋込型	風量: 630m³/h 定格電力:135W 外形寸法 460×460×243H(mm)	重量 10.0kg 金属ボディ	1	実習室	メーカー:三菱電機
DF 8	天 井 [‡] 23型	埋込型	風量: 630m³/h 定格電力:135W 外形寸法 460×460×243H(mm)	重量 10.0kg 金属ボディ	1	視聴覚室	メーカー:三菱電機
DF 9	天 井 [‡] 18型	埋込型	風量: 288m³/h 定格電力:30W 外形寸法 344×344×238H(mm)	重量 6.5kg 金属ボディ	1	第二会議室	メーカー:三菱電機
DF 10	天 井 [‡] 18型	埋込型	風量: 288m³/h 定格電力:30W 外形寸法 344×344×238H(mm)	重量 6.5kg 金属ボディ	1	第三会議室	メーカー:三菱電機
DF 11	天井 [‡] 18型	埋込型	風量: 288m³/h 定格電力:30W 外形寸法 344×344×238H(mm)	重量 6.5kg 金属ボディ	1	会議室	メーカー:三菱電機
DF 12	天 井 [‡] 18型	埋込型	風量: 288m³/h 定格電力:30W 外形寸法 344×344×238H(mm)	重量 6.5kg 金属ボディ	1	事務室	メーカー:三菱電機
DF 13	天 井 [‡] 20型	埋込型	風量: 396m³/h 定格電力:47W 外形寸法 436×436×251H(mm)	重量 8.7kg 金属ボディ	1	2階 湯 沸 室	メーカー:三菱電機
DF 14	天 井 [‡] 20型	埋込型	風量: 396m ³ /h 定格電力:47W 外形寸法 436×436×251H(mm)	重量 8.7kg 金属ボディ	1	図書館	メーカー:三菱電機

撤去 換気扇

記号	名称	機 器 仕 様		台数	設置場所	備考
YF	有圧換気扇	風量:560m³/h 定格電力: 230W	重量 7.2kg	1	機械室	
1	羽根径:300㎜	外形寸法 380×380×120H(mm)	金属ボディ	'	10X 10X <u>+</u>	


松村一級建築士事務所	工事名	嘉麻市上山田住民ホール解体工事	機	械設備図	図番	M-03
1 級建築士事務所 第207655号 松村一弘 福岡県嘉麻市上西郷 244-3 TFL (1948) 57-3887 FAX (1948) 57-3887	図名	撤去空調機器表−1	縮尺	N·S	担当名	


撤去 空調機

記号	名 称	仕 様	台数	設置場所	外 形 寸 法 L×W×H (mm)	約質量 (kg)	備考
AHU-1	ユニット型空気調和機	立型上部吹出	1	1F機械室	2730 × 1390 × 2218	1150	
		一二二八八二 冷却能力 48000Kcal/H	<u></u>				
		暖房能力 32500Kcal/H					
		風量 88860m³/H×7.5KW					
AHU-2	ユニット型空気調和機		1	2F機械置場	外 形 寸 法	約質量	
		冷却能力 24000Kcal/H			$L \times W \times H$ (mm)	(kg)	
		暖房能力 38500Kcal/H			2170 × 888 × 1818	710	
		風量 3690m ³ /H×7.5KW					
CA-1	 空冷式チリングユニット	│ ├ 冷 却 能 力	2		外形寸法	46年	
CA-1	空	冷		ZI版版地址	外 形 寸 法 L×W×H (mm)	約質量 (kg)	
UA-Z		水頭損失 4.30mAq			1960 × 985 × 1705	610	
		冷媒 R-22 14kg			1900 × 903 × 1703	010	フロン回収後は、破壊処理にて処理
		電源 3相200V					ノロンロが区は、吸収だ住にしだ性
		7 III 2001					
CA-3	空冷式チリングユニット	· 冷却能力 24000Kcal/H	1	2F機械置場	外 形 寸 法	約質量	フロン回収後は、破壊処理にて処理
		冷水量 4.80m/H			L×W×H (mm)	(kg)	
		水頭損失 3.70mAq			980 × 980 × 1795	300	
		冷媒 R-22 13kg					
		電源 3相200V					
TE-200	膨張タンク	容量 200L ステンレス製	1	屋上		約質量	
		寸法 600×600×650H(3.2t) 架台共				(kg)	
						75	
В	空調用温水ボイラー	定格出力:160000Kcal/H	1	1F機械室	外形寸法	約質量	使用材にアスベストを含む別紙参照
		低圧用伝熱面積3.8㎡			Φ×H (mm)	(kg)	
		缶水量 250L			660 × 1760	420	
		電源 3相200V					
H-H	冷温水ヘッダー(往・返)	Φ 200 × 1200L 架 台 共	2	│ │ 1F機械室		(1, ~)	
11-11		Ψ 200 × 1200L		11 1成 1观 王		(kg) 87	
						07	
OTS	オイルサービスタンク	容量 90L 鋼鉄製 TOS-90	1	1F機械室		(kg)	
010	7 1 70 7 2 7 7 7 7	寸法		11 1% 1% =		68	
		400×400×650H (3.2t)架台共約1.500H					
		(0. 20) X L X A Y A Y A Y A Y A Y A Y A Y A Y A Y A					
0T	オイルタンク	地下埋設型 有効容量 5000L	1	屋外		(kg)	少量物廃止届の提出
		寸法約				483	
		3.800×Φ1.300、板厚6 t T0-5					
		FDD41	4		H 47 . 4700 1 . 4405	// `	
	高架水槽	FRP製 呼び容量: 2000L	ı	屋上	外径:1700, 高さ:1435	(kg)	
						130	
1							

松村一級建築士事務所 ^エ事_名 嘉麻市上山田住民ホール解体工事機械設備図 ^図番 M-04

N·S 当 名 縮尺

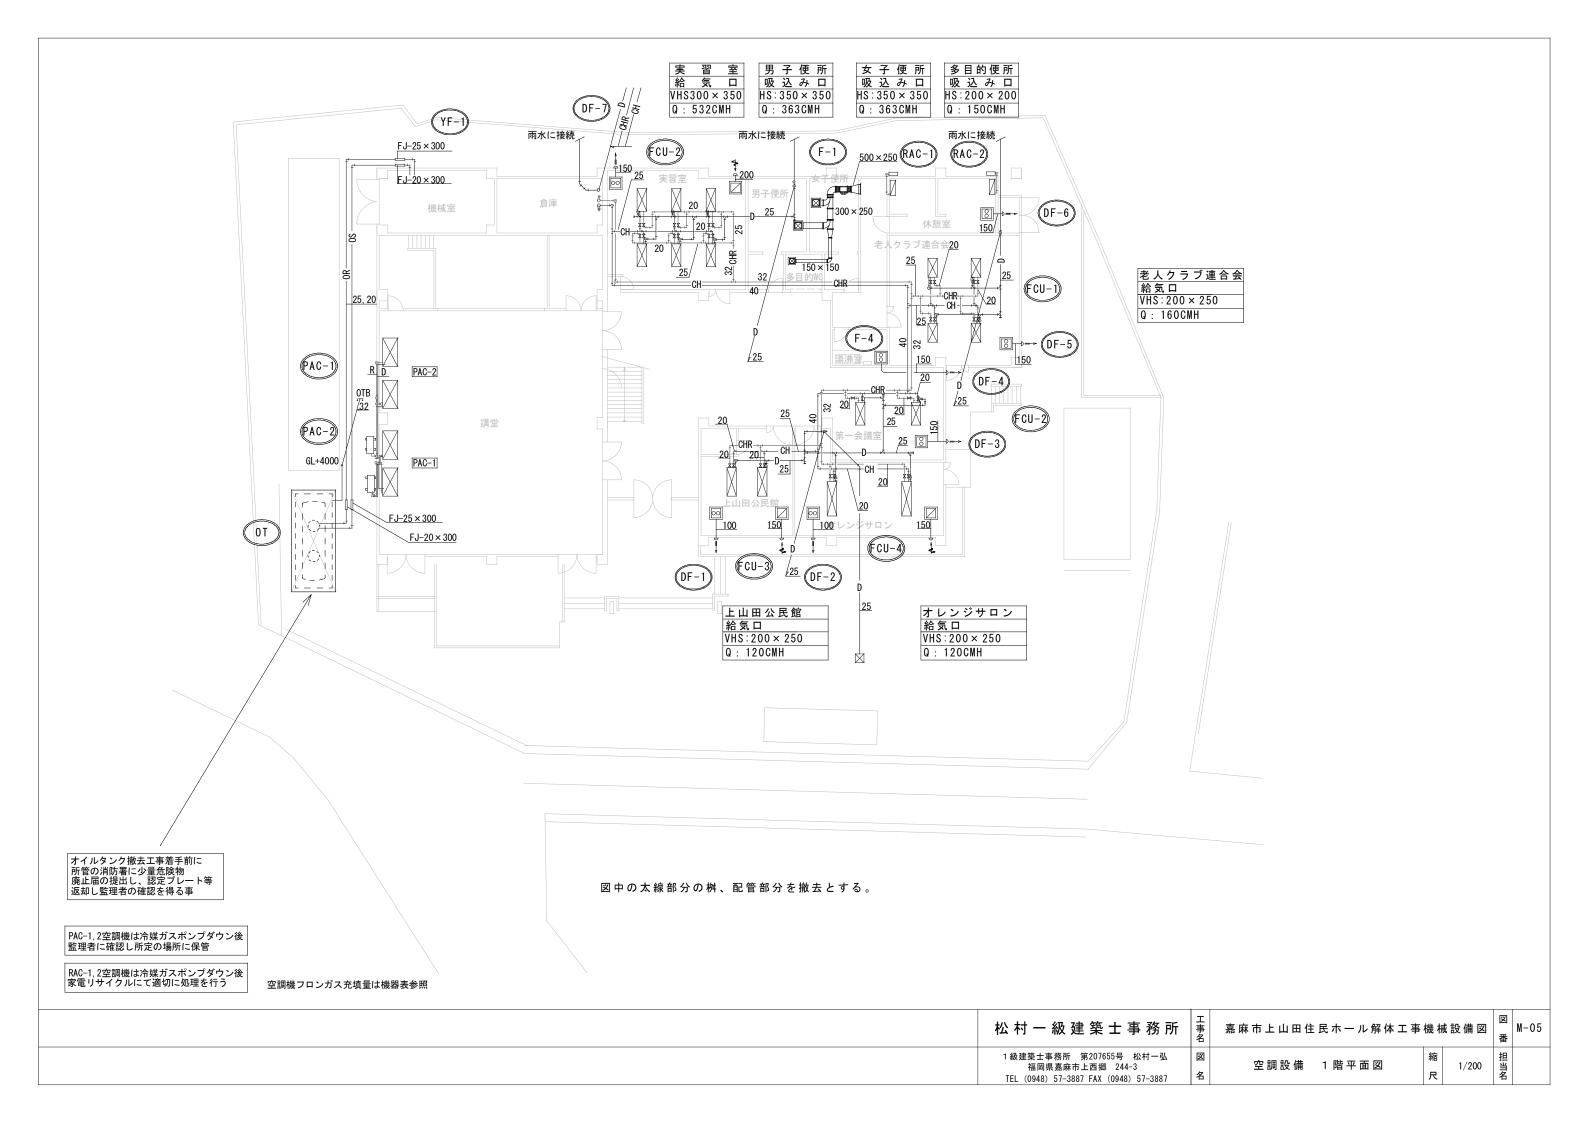


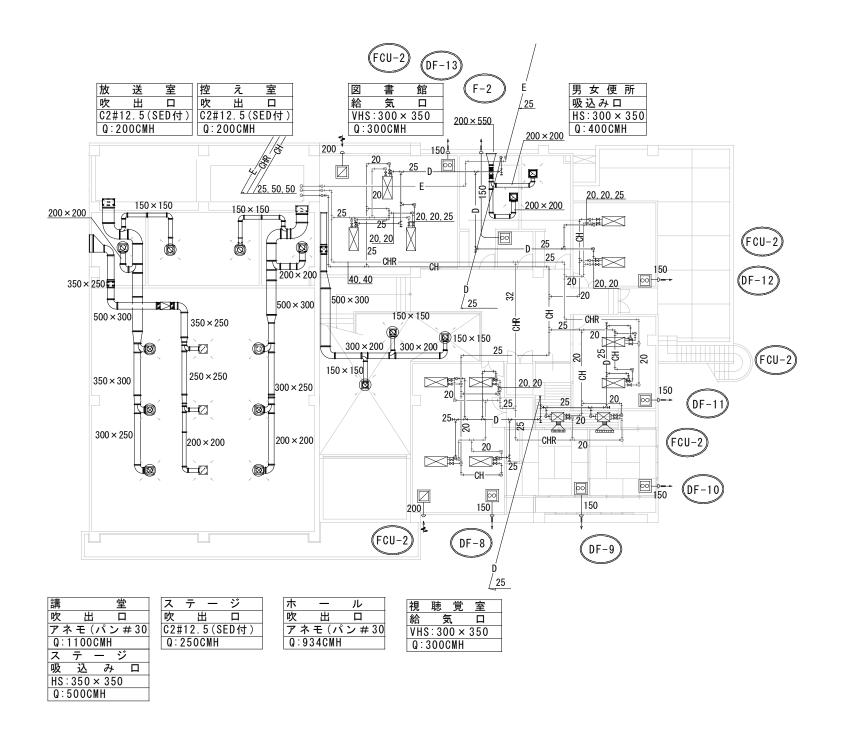

2 階平面図 S1:200

太線で示すは全て撤去


松村一級建築士事務所	工 事 嘉麻市上山田住民ホール解体工事機	械設備図 M-06
1級建築士事務所 第207655号 松村一弘 福岡県嘉麻市上西郷 244-3 TEL (0948) 57-3887 FAX (0948) 57-3887	図 空調設備 2階平面図 名	1/200 担当名

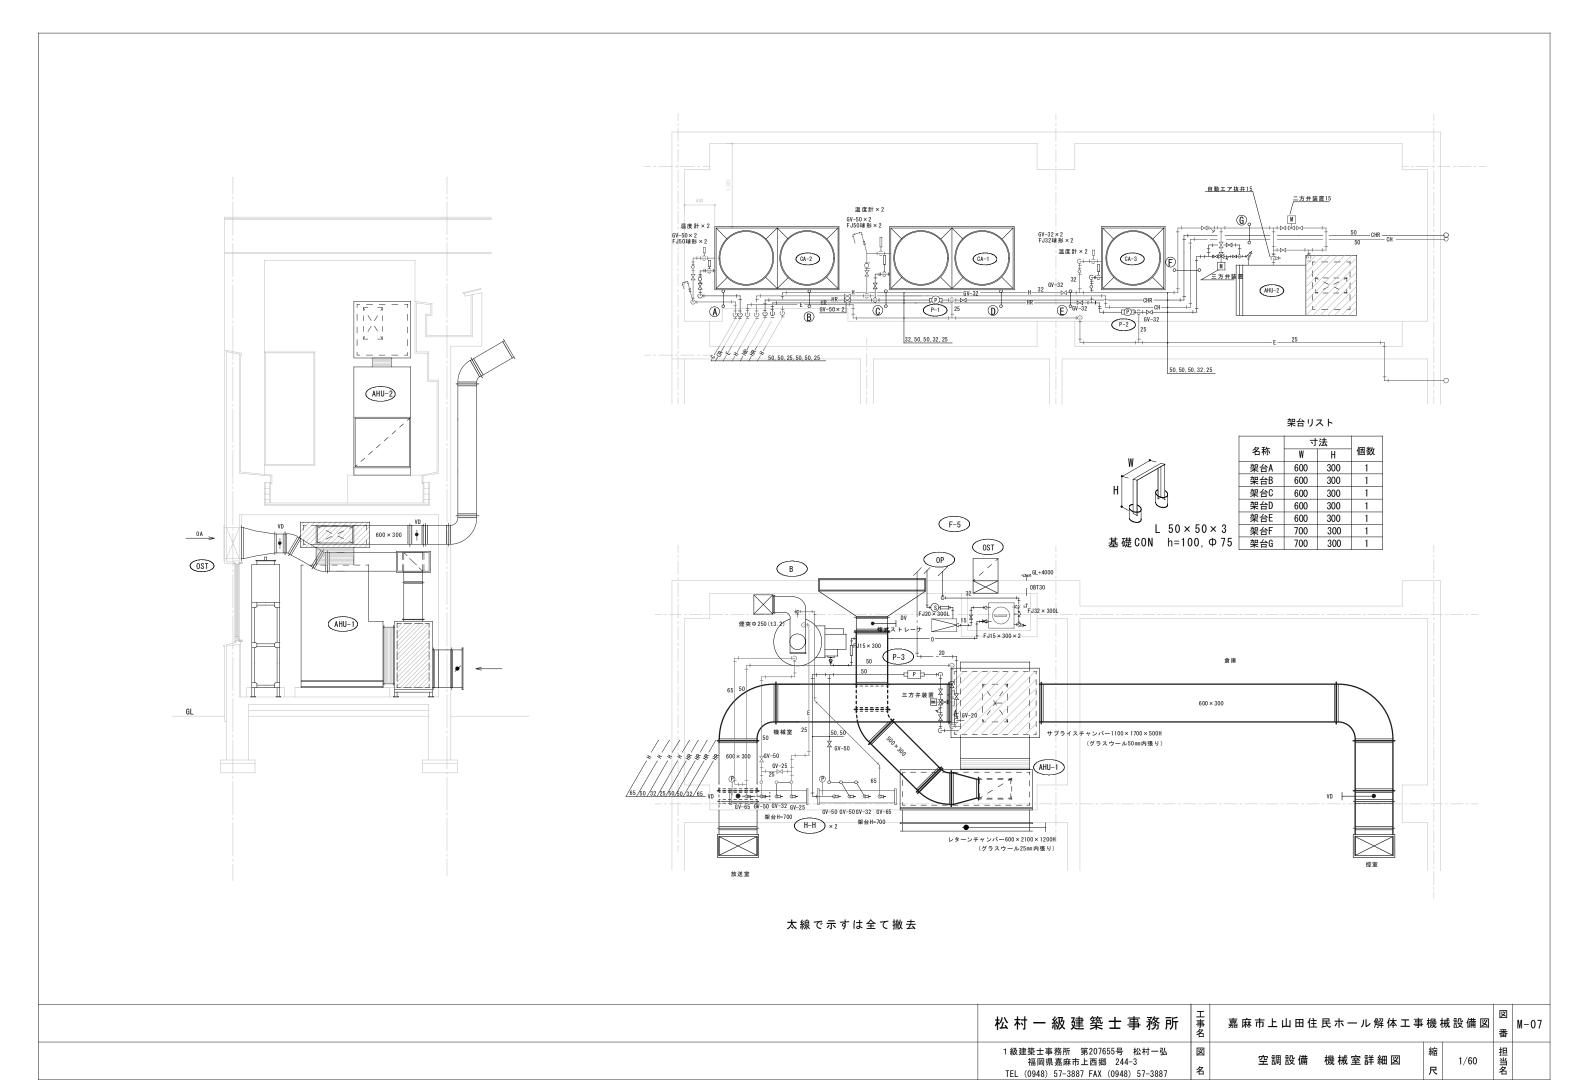



1/60

尺


名

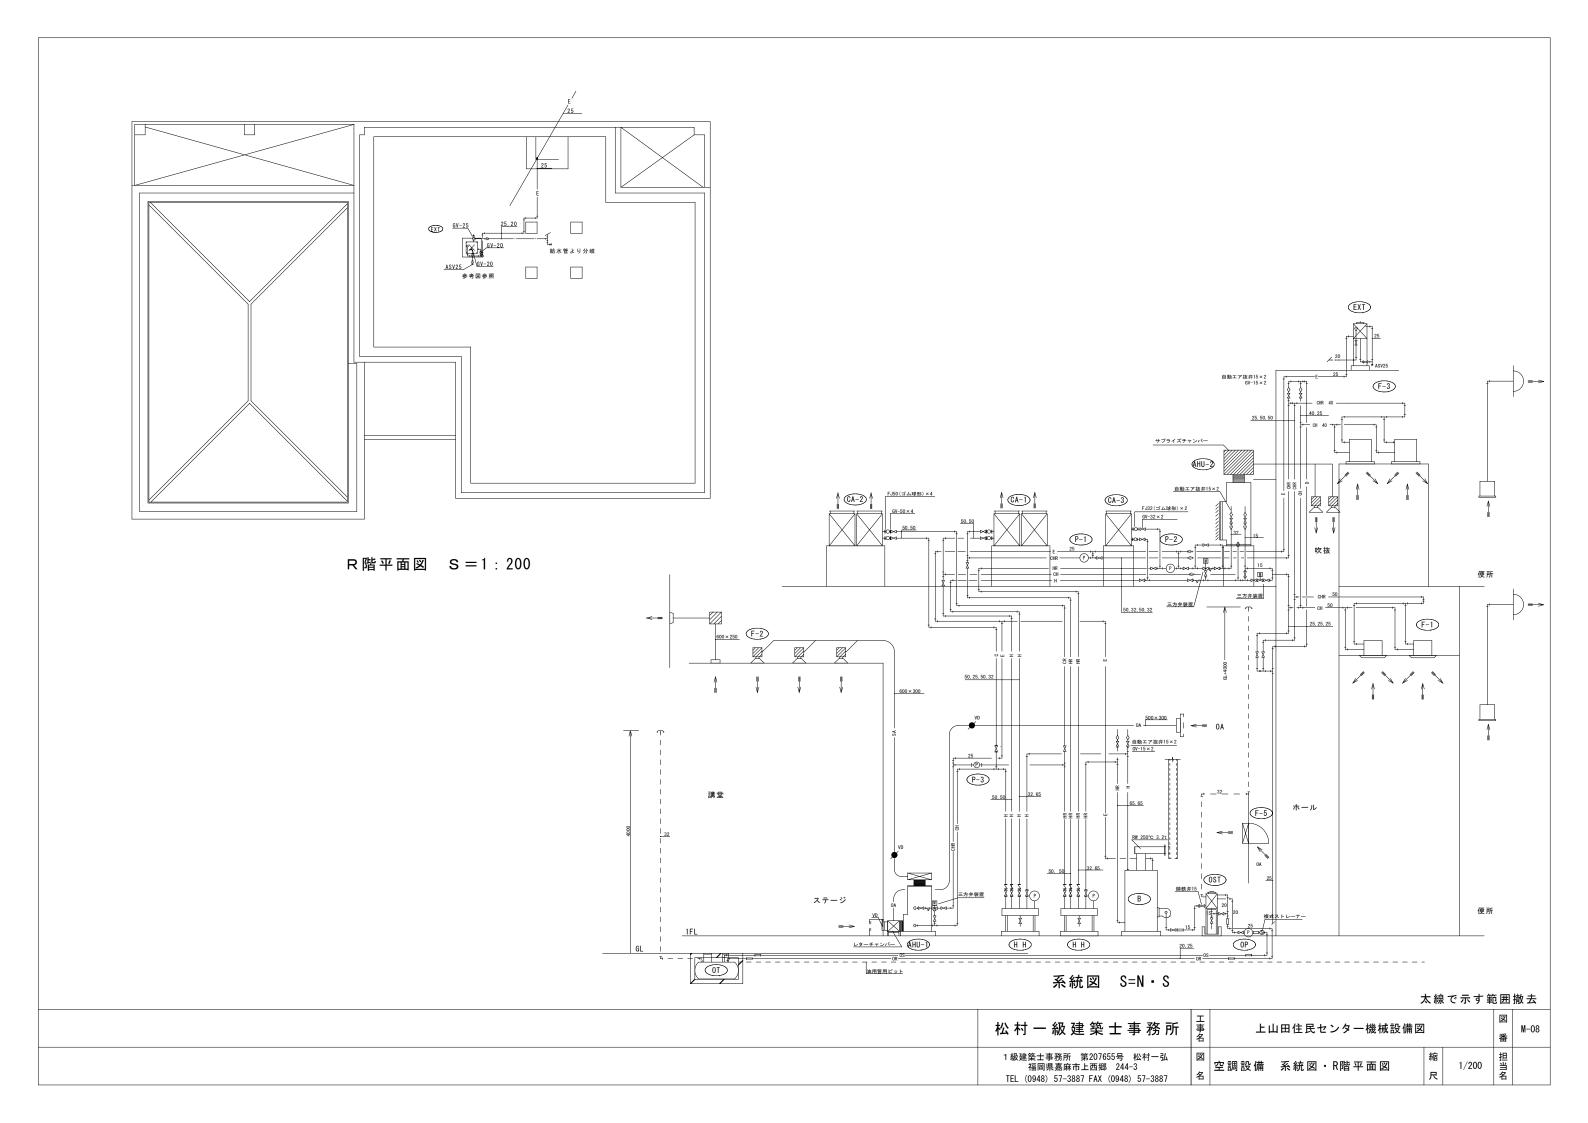


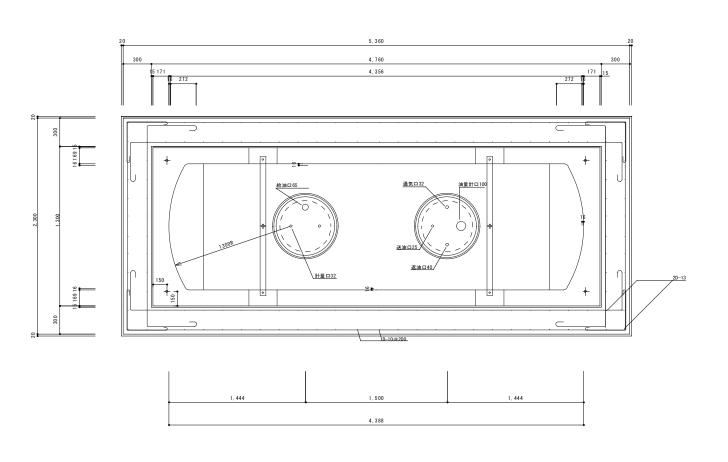

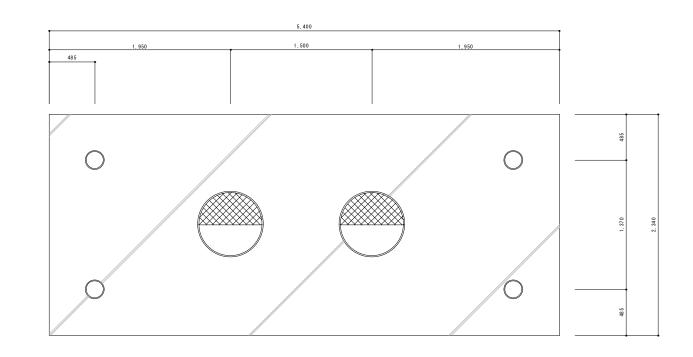


平面図 S=1:40

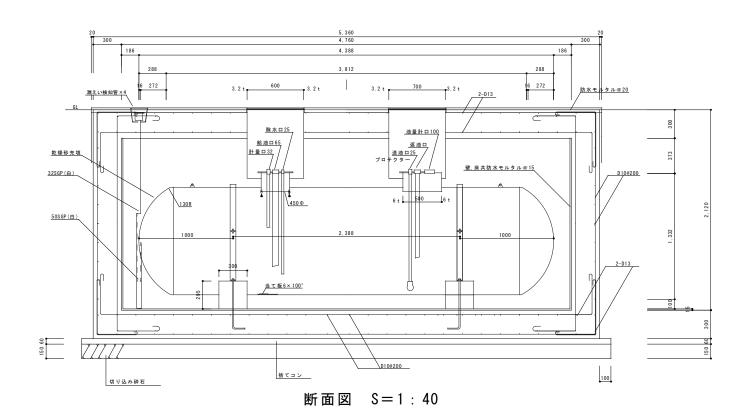

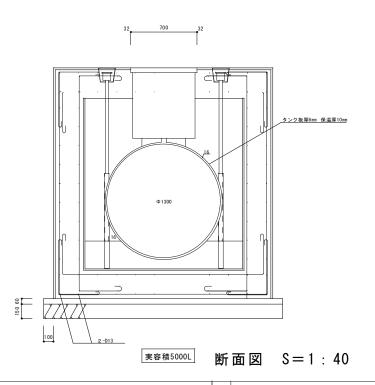

松村一級建築士事務所	工事名	嘉麻市上山田住民ホール解体工事	機材	滅設備図	図番	M-09
1級建築士事務所 第207655号 松村一弘 福岡県嘉麻市上西郷 244-3 TEL (0948) 57-3887 FAX (0948) 57-3887	図名	オイルタンク詳細図	縮尺	1/40	担当名	

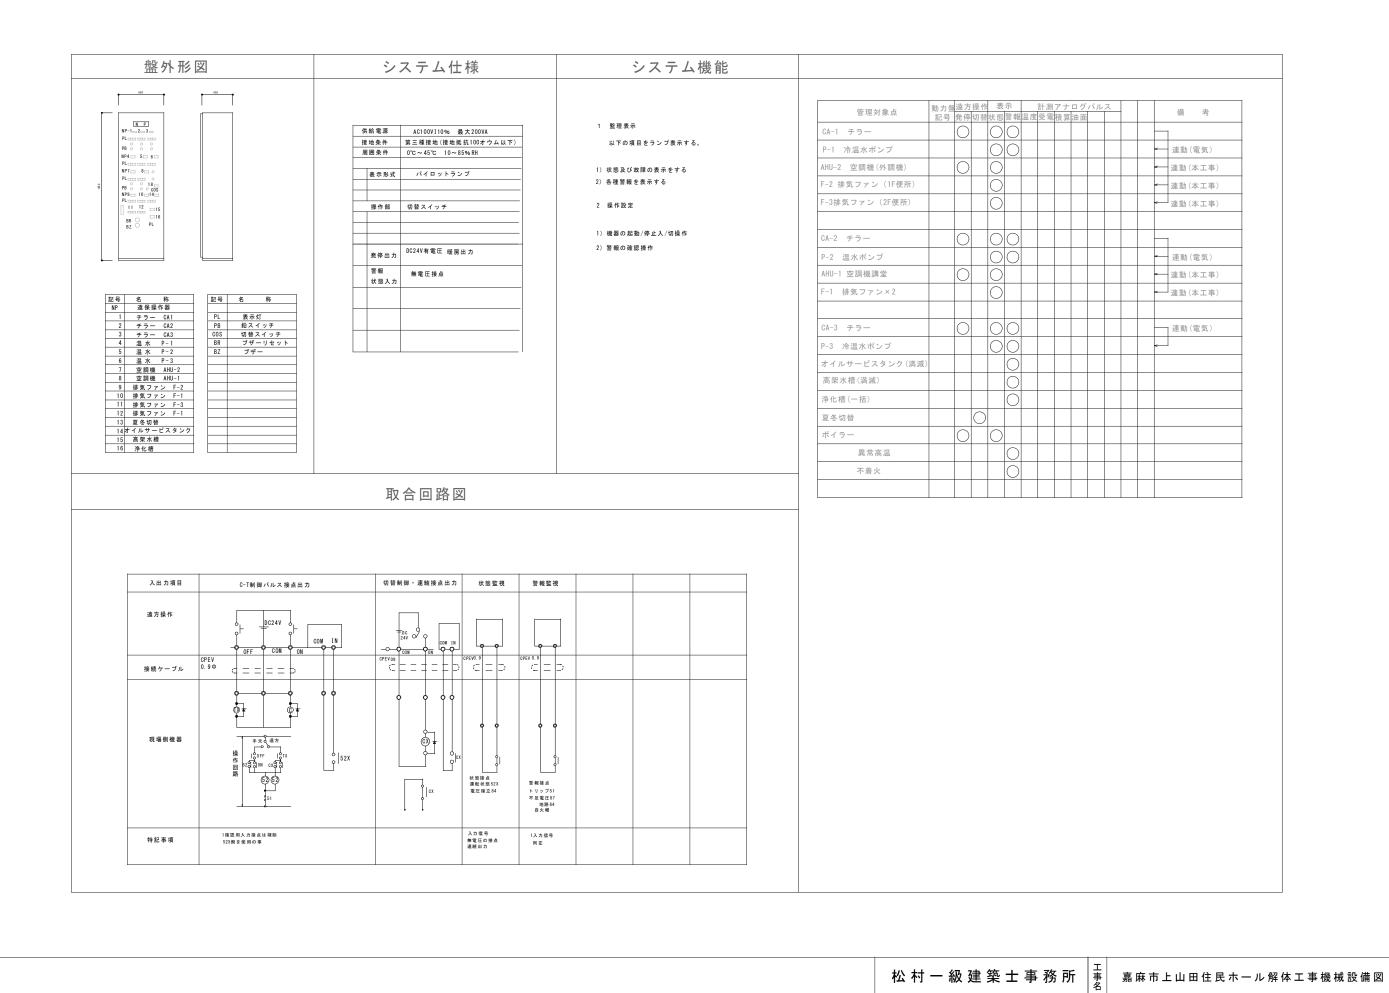

1級建築士事務所 第207655号 松村一弘

TEL (0948) 57-3887 FAX (0948) 57-3887

福岡県嘉麻市上西郷 244-3


図

名


自動計設備仕様図


 $N \cdot S$


尺

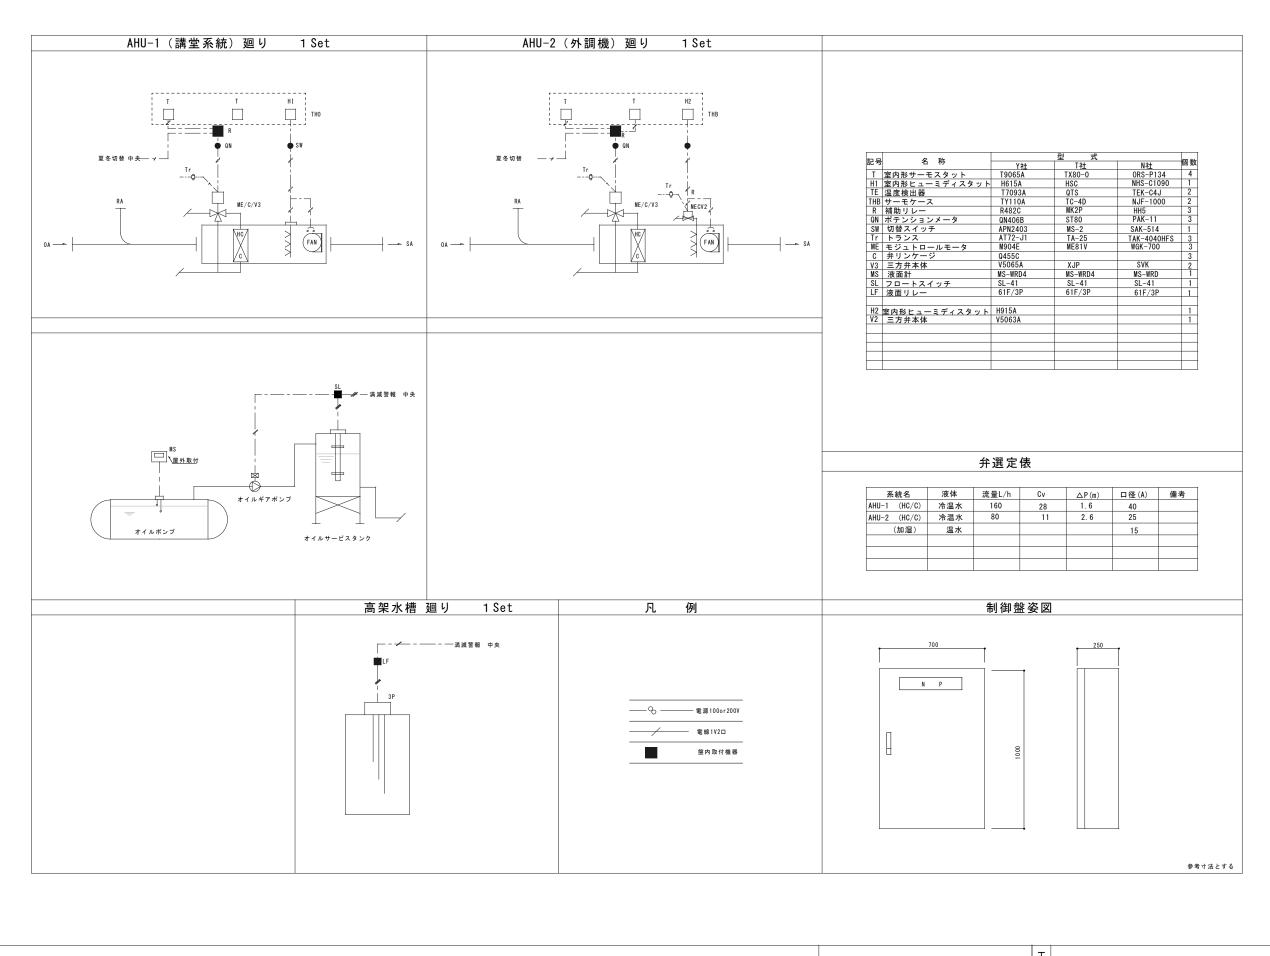

松村一級建築士事務所	工事名	嘉麻市上山田住民ホール解体工事	機	械設備図	図番	M-11
1級建築士事務所 第207655号 松村一弘 福岡県嘉麻市上西郷 244-3 TEL (0948) 57-3887 FAX (0948) 57-3887	図名	自動計装設備系統図	縮尺	N·S	担当名	

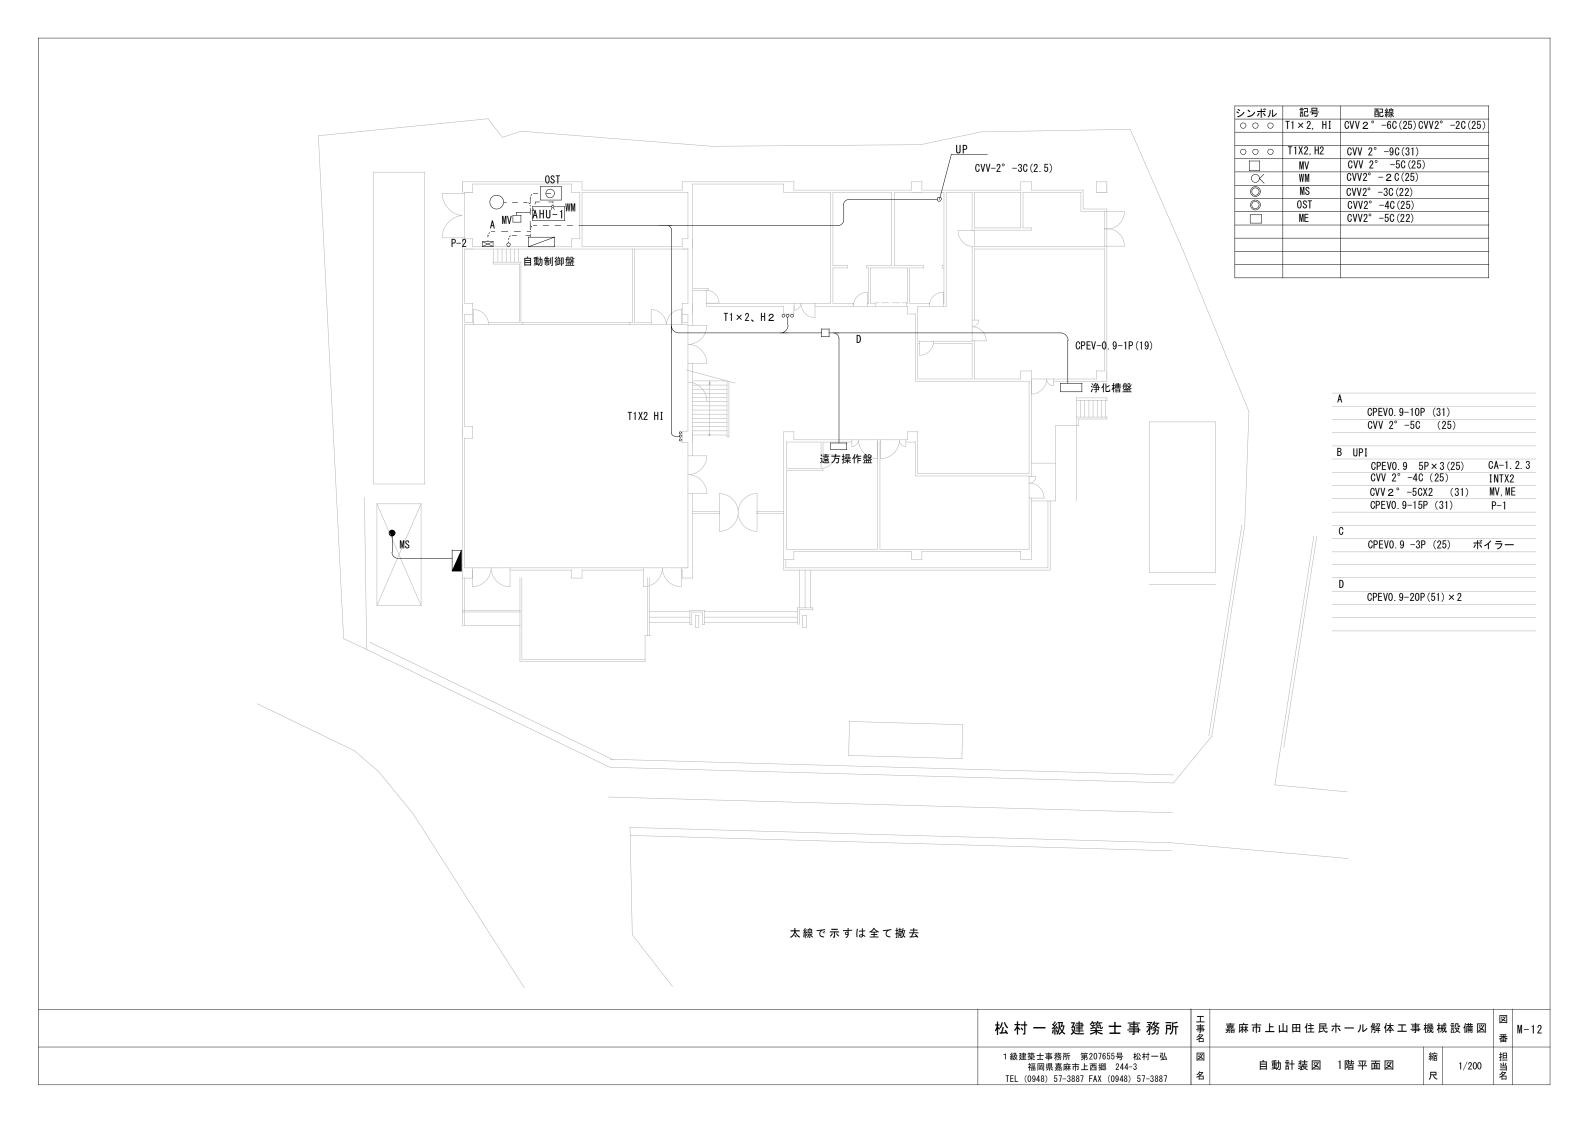

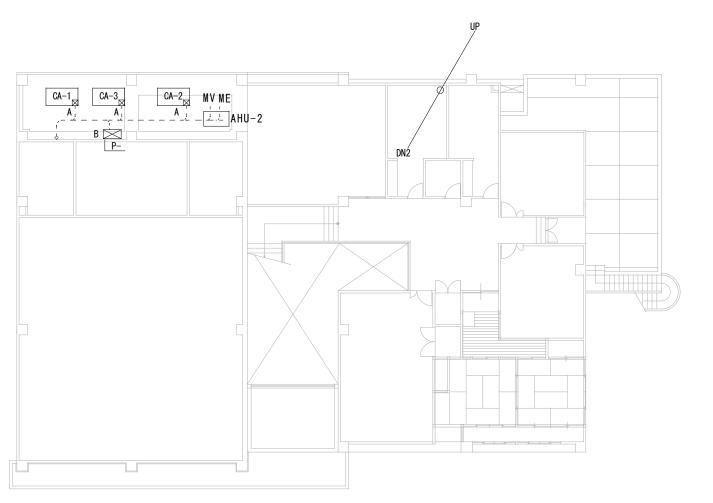

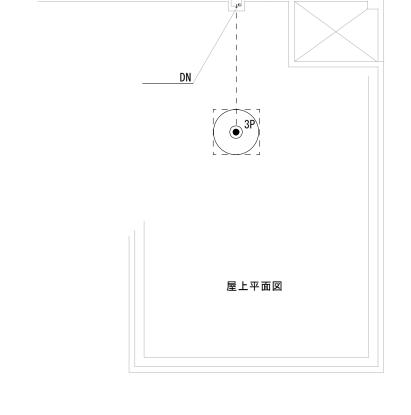

太線で示すは全て撤去


2階平面図 S:1/200


A
CPEVO. 9-5P
12, 21

B
CVV 2° -4C
CPEVO. 9-15P (3. 6)

UP DN DN2
CVV-2° -3C
CVV-2° -3C
CPEVO. 9-5P × 3 (2. 5) × 3CA-123
CVV 2° -4C (2. 5) INT × 2
CVV 2° -5C × 2 (31) MV-MF
CPEVO. 9-15P (31) P-1

松村一級建築士事務所事	嘉麻市上山田住民ホール解体工事機材	成設備図 図 番 M-13
1 級建築士事務所 第207655号 松村一弘 福岡県嘉麻市上西郷 244-3 TEL (0948) 57-3887 FAX (0948) 57-3887 名	自動計装図2階平面図 尺	1/200 担当名

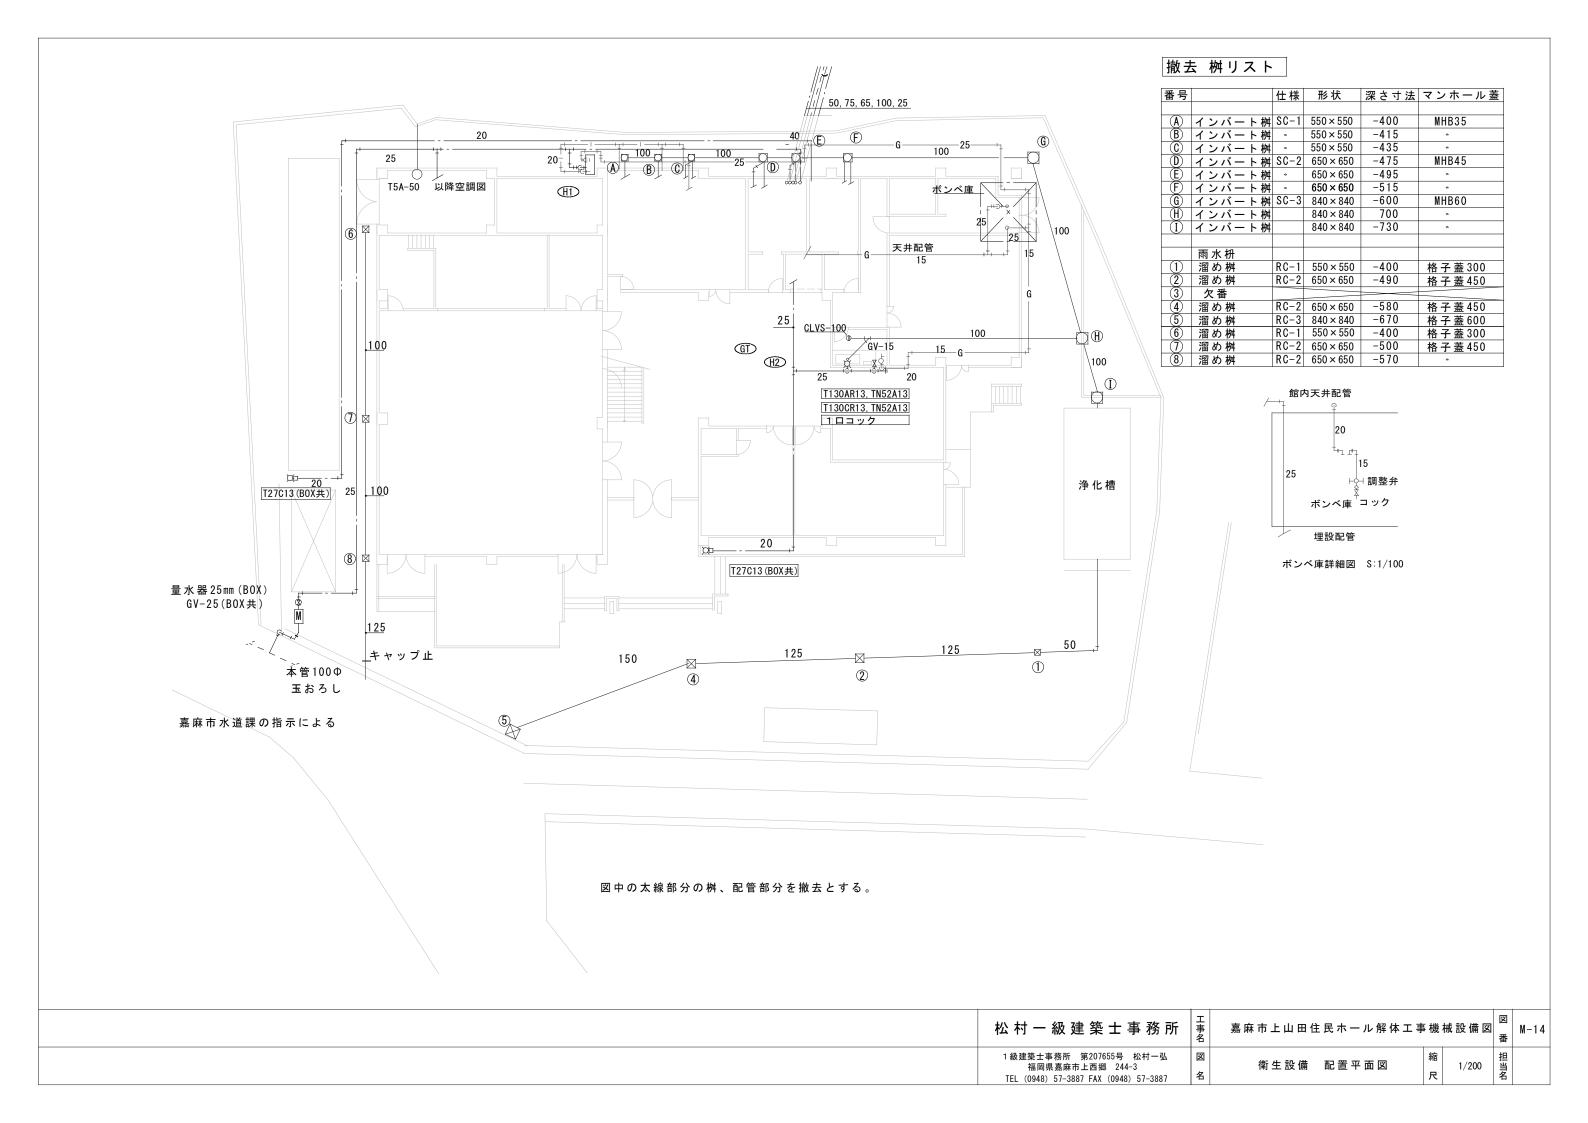

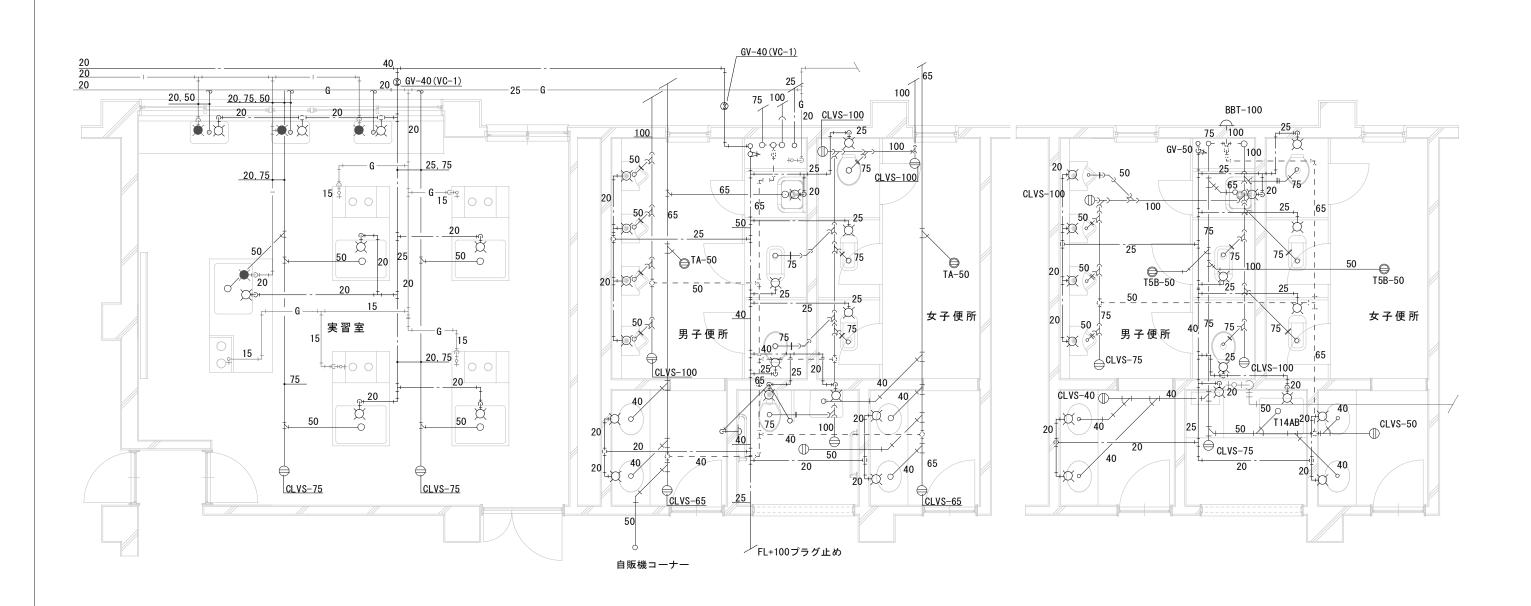



太線で示すは全て撤去


1階 実習室・便所・詳細図 S=1/60

2階 便所・湯沸室・詳細図 S=1/60

松村一級建築士事務所事	図 図
1 級建築士事務所 第207655号 松村一弘 福岡県嘉麻市上西郷 244-3 TEL (0948) 57-3887 FAX (0948) 57-3887 名	便所・実習室平面詳細図 縮 1/60 担当名

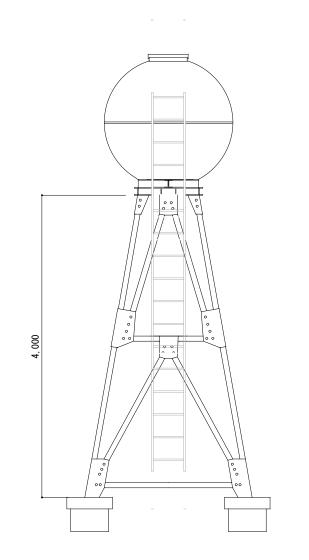

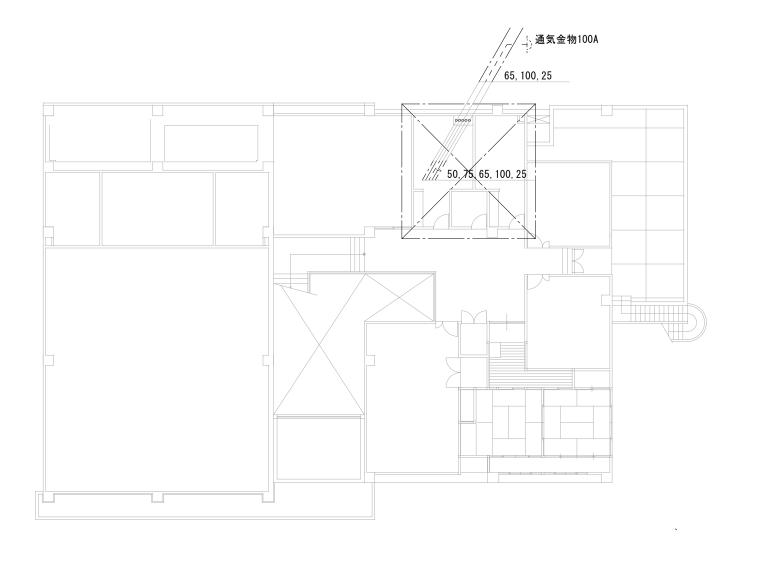

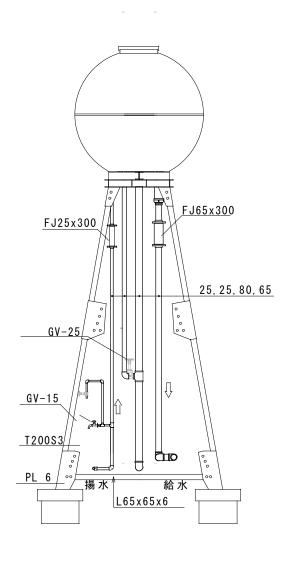


2 階平面図 S1:200


高架水槽廻り系統図 S:1/50


高架水槽 FRP製 呼び容量 2000L 外径中1700mm 高さ:1435mm


質量:130kg

松村一級建築士事務所	工事名	嘉麻市上山田住民ホール解体工事	幾 枾	战設 備 図	図番	M-16
1級建築士事務所 第207655号 松村一弘 福岡県嘉麻市上西郷 244-3 TEL (0948) 57-3887 FAX (0948) 57-3887	図名	衛生設備 2階平面図	縮尺	1/200	担当名	

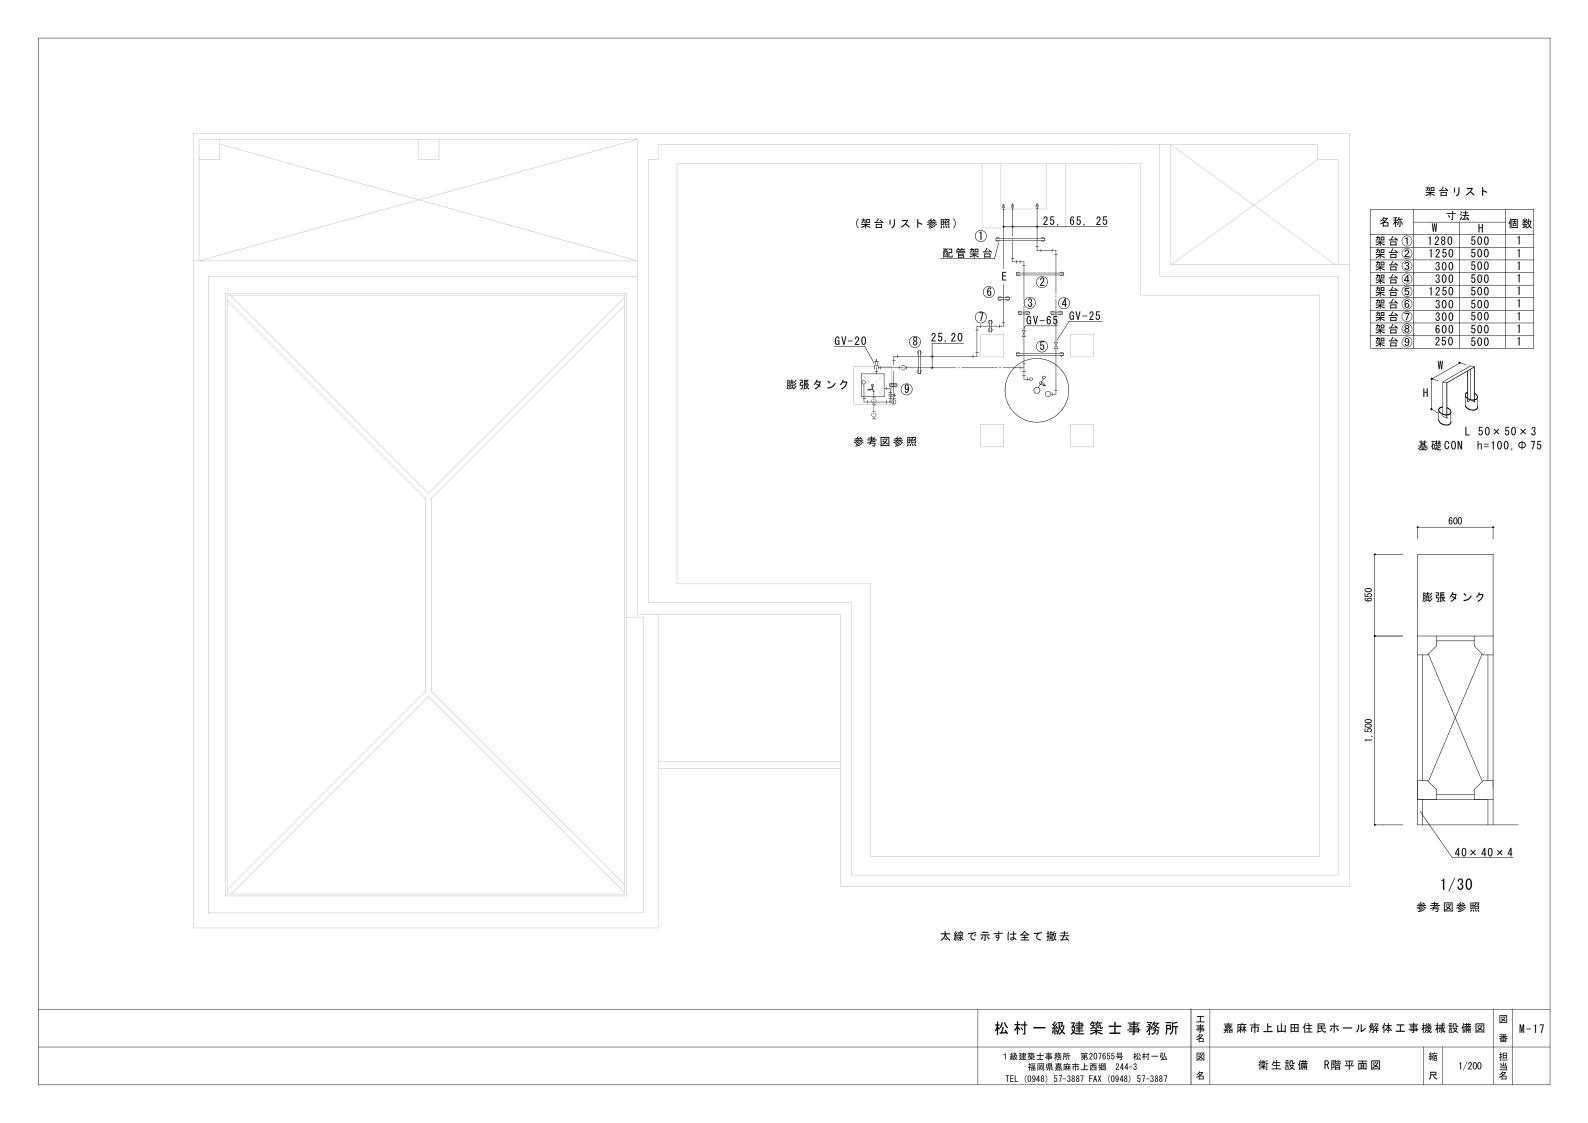

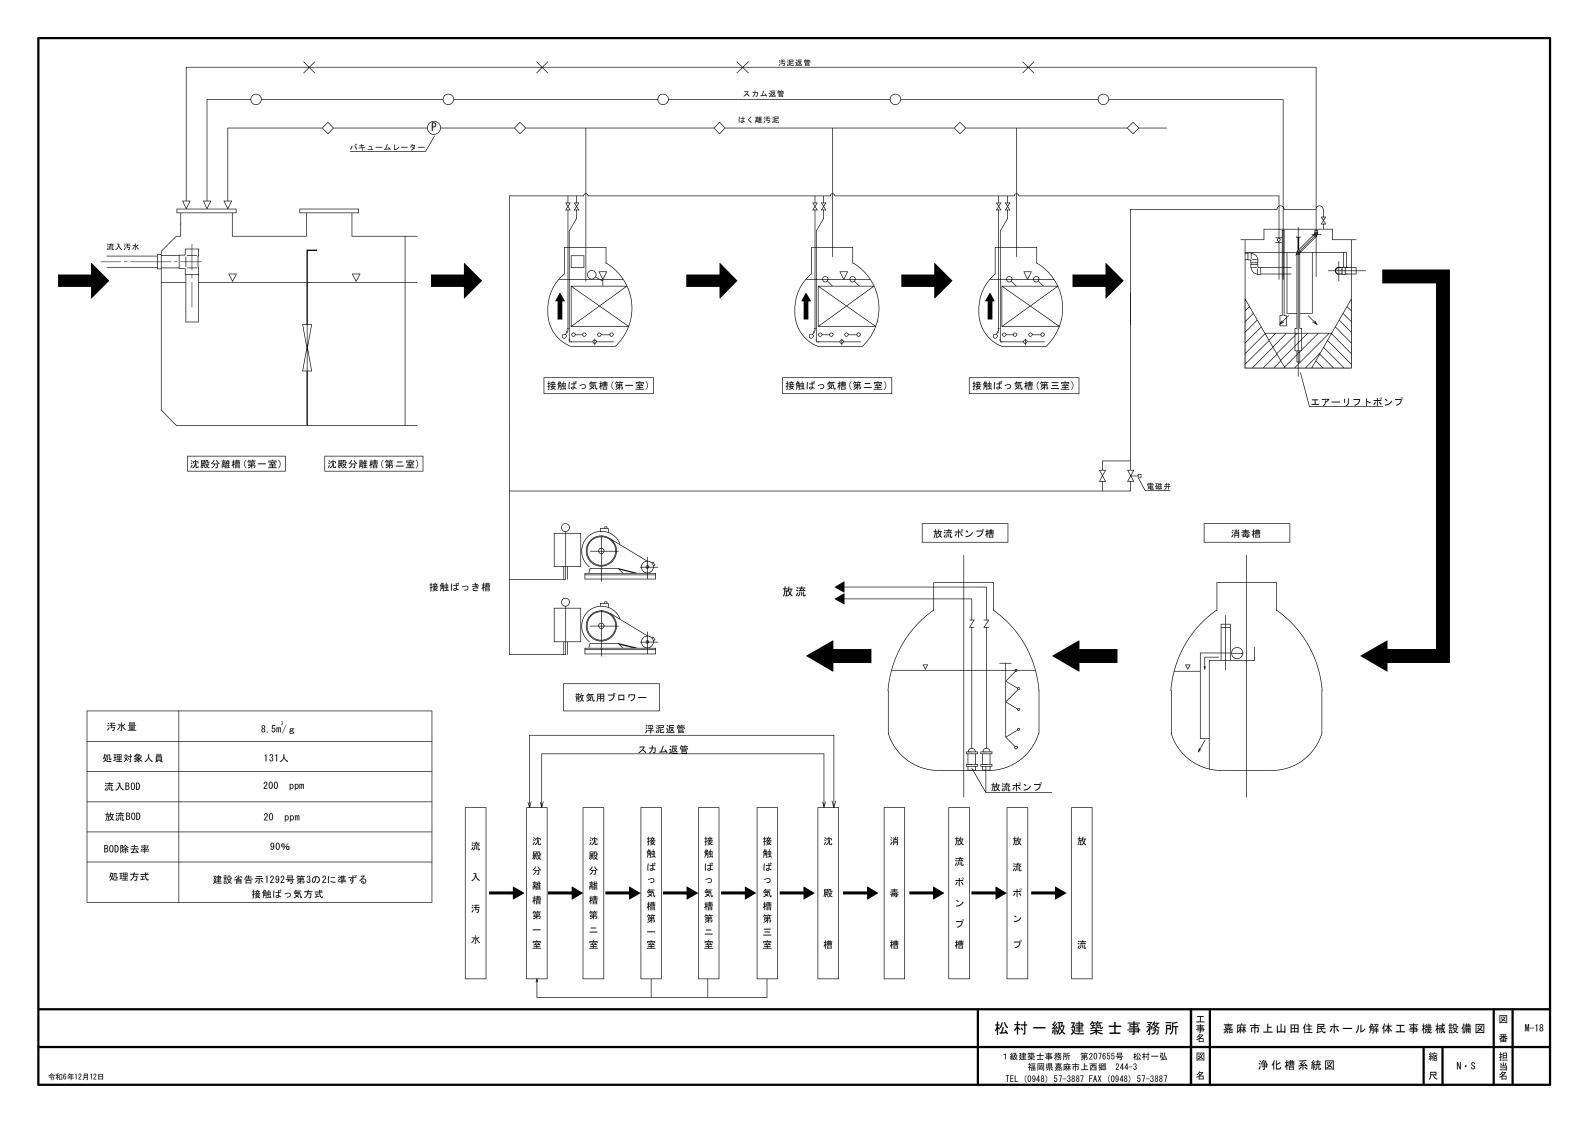

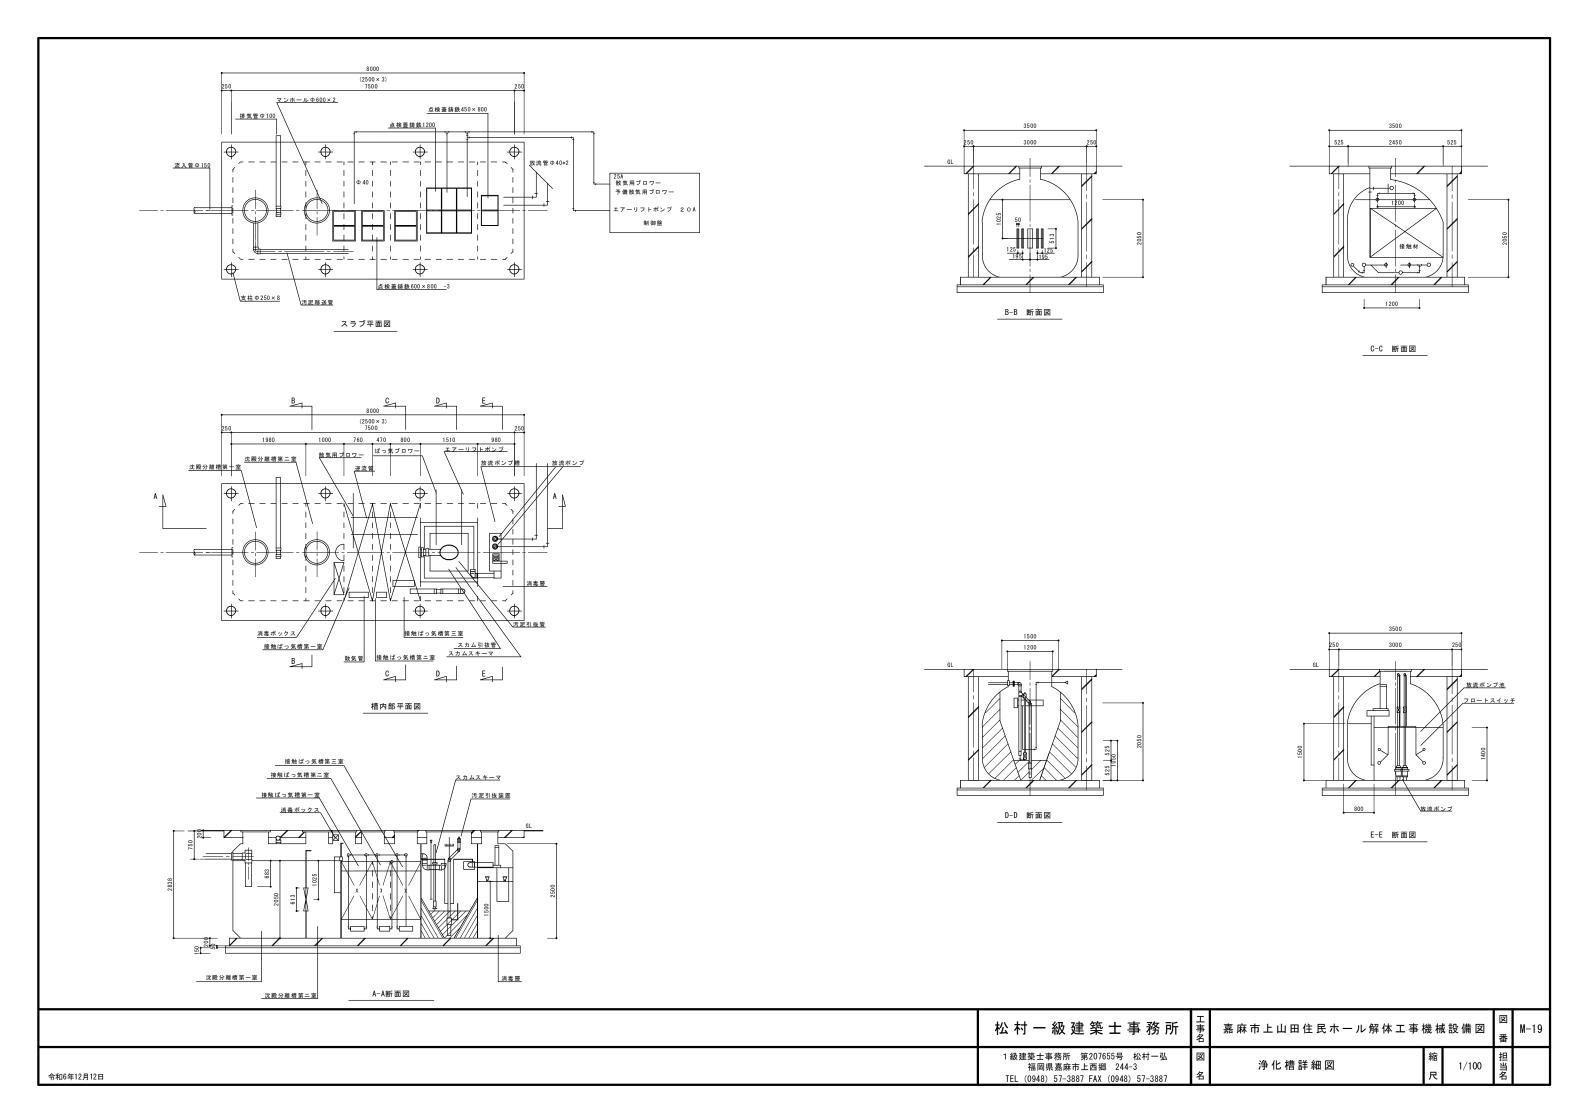


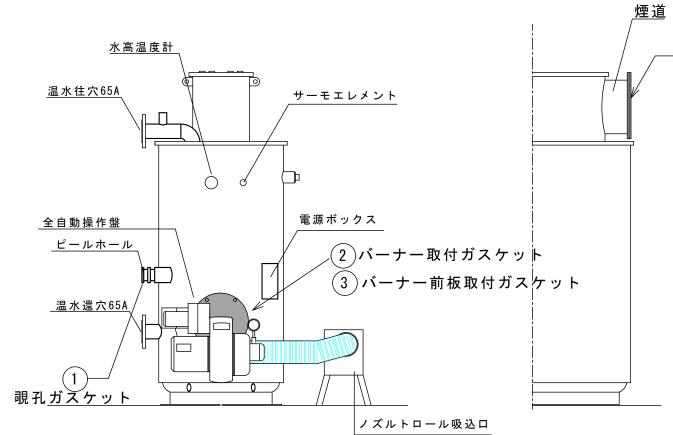

		仕 様
	型式	巴ボイラBW型 低圧暖房用温水ボイラ
ボイ	材質/防錆	SS41/溶融亜鉛メッキ処理
イラ	保温/外装	グラスウール25㎜厚/メタルケーシング塗装仕上げ
	最高圧力	水頭圧10mAg(試験圧力2.0kg/m
<u>л</u>	型式	音圧バランス方式ガンタイプオイルバーナー
,	使用燃料	灯油、A重油
'	型式	ソリッドステート全自動操作盤
自動		デュアルセフティ(二重安全)方式
装	検出回路	CDS (カドミウムセル)で炎検出、プレッシャースイッチ圧力検出
置		サーモエレメント、ハイリミッタで温度検出
	制御方式	Hi-Low, OFF制御
	電源	Ac200V,3Φ、60Hz

※アスベスト除去方法

本機器には、アスベストを含有ガスケットがあり 作業方法として、作業前にマスク、ゴム手袋を着用し アスベスト含有ガスケット部に、霧ぶき(水)にて噴霧し 飛散の無いよう確認後、ガスケットの除去を行う。 撤去済みの、ガスケットはアスベスト材として処理をする。

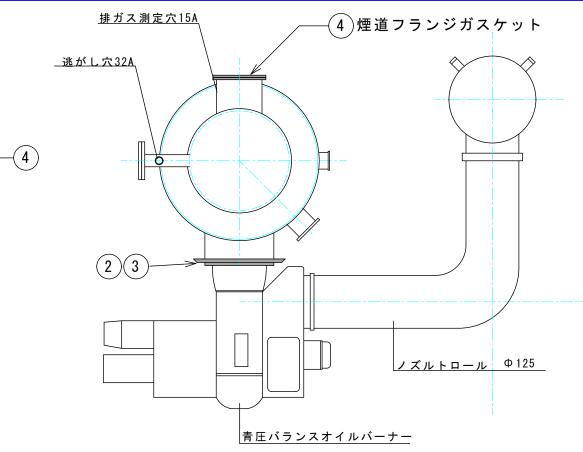

1 製品型式 BW-116L

巴商会株式会社より引用

3 アスベスト使用箇所について

以下の箇所についてアスベスト含有ガスケットを使用しています。

- 1) 覗孔ガスケット
- 2) バーナー取付ガスケット
- 3) バーナ前板取付ガスケット
- 4) 煙道フランジガスケット
- 4 アスベストのレベルについて

本製品に使用されているアスベスト製品はレベル3相当に該当します。

5 アスベスト製品の取り扱いと安全性について

現在使用中のアスベスト製品は全て結合剤で固められた状態で使用されており、石綿 粉塵の飛散はほぼ無いことが確認されていますので、石綿障害予防規制の適用のあり ません。

よって、通常の取付・取外し作業の取り扱いに問題はありませんが、切断、加工を連続的に行う場合は粉塵対策が必要です。

また、使用済みアスベスト材を廃棄する場合は、産業廃棄物の適用をうけますので 「廃棄物の処理及び清掃に関する法律」に基づき適切な処理を行う事。

アスベスト使用箇所を示す

1級建築士事務所 第207655号 松村一弘 福岡県嘉麻市上西郷 244-3 TEL (0948) 57-3887 FAX (0948) 57-3887

ボイラーアスベスト使用箇所図

N·S 担 名