

# 第3回

稲築中学校区小中一体型校施設整備協議会

資料

平成30年11月13日

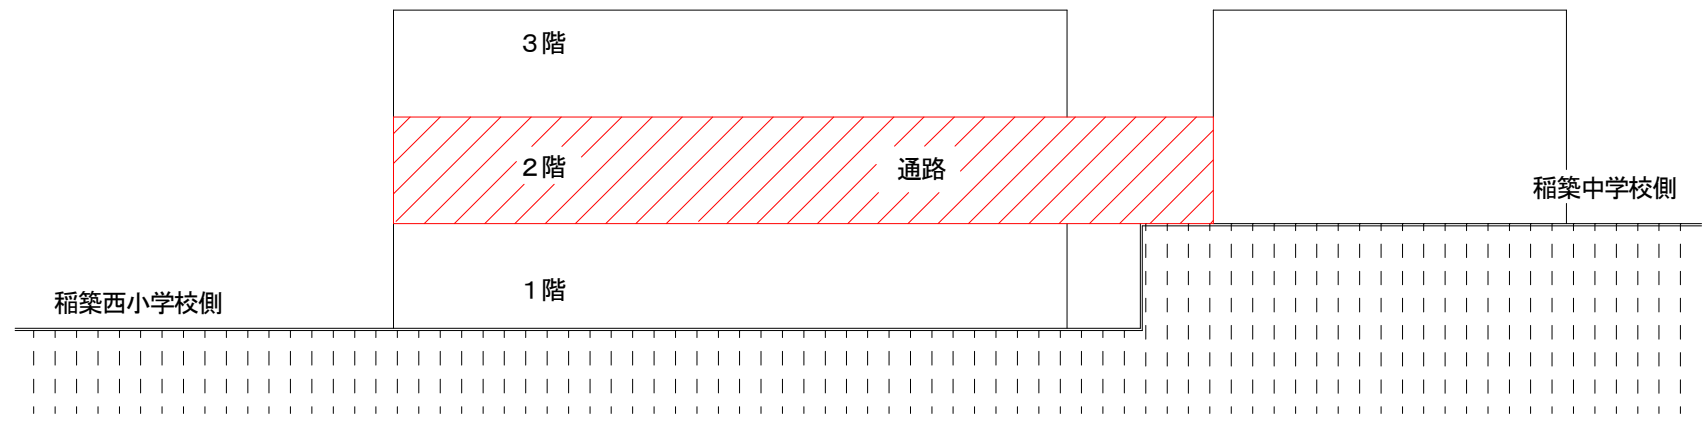
# 稲築中学校区の洪水ハザードマップについて



	0.3m未満
	0.3~0.5m
	0.5~1.0m
	1.0~3.0m
	3.0~5.0m
	5.0~10.0m
	10.0~20.0m
	20.0m以上

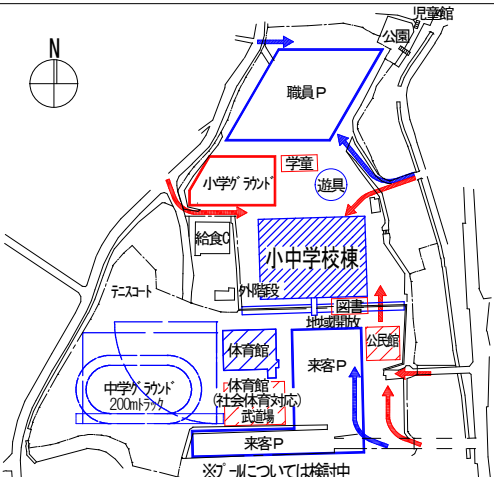
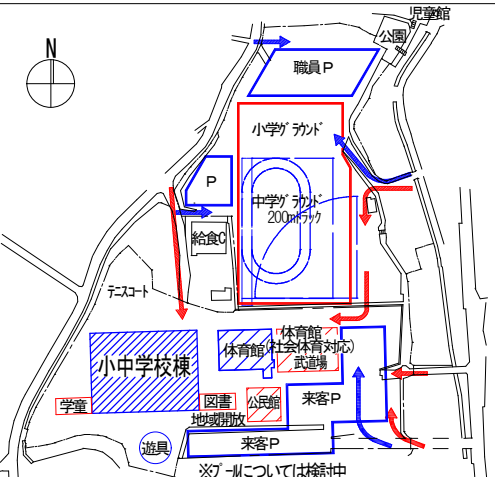
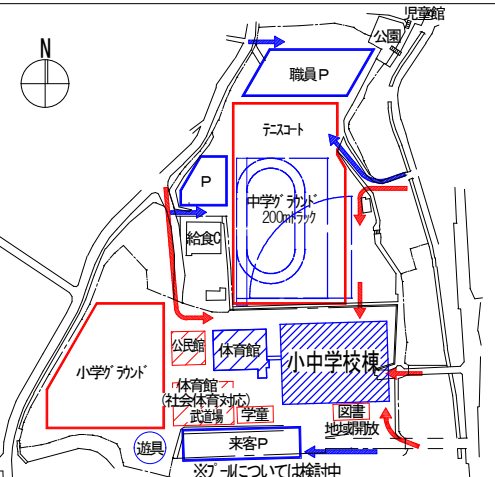
浸水深

※国土交通省ハザードマップポータルサイトより



構成する断面イメージ図

# 稲築中学校区の現敷地内での改築について

<ul style="list-style-type: none"> <li>----- 敷地境界線</li> <li><span style="display: inline-block; width: 10px; height: 10px; border: 1px solid black; background-color: #d3d3d3; margin-right: 5px;"></span> 既設校舎等</li> <li><span style="display: inline-block; width: 10px; height: 10px; border: 1px solid black; background-color: #add8e6; margin-right: 5px;"></span> 新設校舎等</li> <li><span style="display: inline-block; width: 10px; height: 10px; border: 1px solid black; background-color: #ff0000; margin-right: 5px;"></span> 歩行者出入口</li> <li><span style="display: inline-block; width: 10px; height: 10px; border: 1px solid black; background-color: #0000ff; margin-right: 5px;"></span> 車両出入口</li> </ul>	中央配置案	西側配置案	東側配置案	
				
新校舎の配置	・稲築西小学校の現運動場敷地に建設	・稲築中学校の現運動場敷地に建設	・稲築中学校既存校舎敷地に建設	
学校周辺地域への影響	・周辺地域への影響は少ない	○	・周辺地域への影響は少ない	○
幹線道路との接続	・来客者は稲築中前交差点より接続 ・教職員は現小学校正門及び西側道路より接続	○	・来客者は稲築中前交差点より接続 ・教職員は現小学校正門及び西側道路より接続	○
既存体育館と新校舎との距離	・新校舎より既設体育館へ約20m	△	・新校舎と既設体育館は近接	○
歩車分離動線	・歩車動線は分離	○	・歩車動線は分離	○
職員駐車場の位置と駐車台数	・校舎の近くに配置、利便性高い 職員P100台以上	○	・校舎から約200m離隔している 職員P100台以上	△
来客駐車場の位置と駐車台数	・校舎の近くに配置、利便性高い 来客P100台以上	○	・校舎から約50m離隔している 来客P 50台以上	△
児童、生徒、学童の送迎対応	・職員駐車場で一括対応 可	○	・駐車場が分散	△
中学グラウンドの広さ、配置	・200mトラック、野球場、サッカー場の適正広さ確保	○	・200mトラック、野球場、サッカー場の適正広さ確保 ・防球ネット必要	△
小学グラウンドの広さ、配置 (第二グラウンド)	・40m×60m程度 やや狭い ・中学グラウンドと分離配置	○	・30m×50m程度 やや狭い ・中学グラウンドと一体配置 ・校舎から約180m離隔している	○
仮設校舎使用の有無	・仮設校舎使用 無	○	・仮設校舎使用 無	○
地域に開かれた学校 (地域開放性)	・体育館と社会体育施設と生涯学習施設と来客P近接 ・学校と地域開放ゾーンの区分 明確 ・来客動線が限定、全体把握 可能	○	・体育館と社会体育施設と生涯学習施設と来客P近接 ・学校と地域開放ゾーンの区分 明確 ・来客動線が限定、全体把握 難	△
費用面における加算額比較	・約1.0億円 (小学グラウンド造成、防球ネット)	○	・約1.5億円 (小学グラウンド造成、防球ネット)	○
			・約3.5億円 (仮設校舎、テニスコート造成、防球ネット)	△

\*敷地下敷き図面は、施設台帳のトレース図の縮尺等に差異があります。

# 稲築中学校区の移行計画について

	中央配置案	西側配置案	東側配置案
<p> <span style="border: 1px solid black; display: inline-block; width: 10px; height: 10px;"></span> 既設校舎等 (工事中利用なし)  <span style="border: 1px dashed black; display: inline-block; width: 10px; height: 10px;"></span> 既設校舎等 (工事中利用有り)  <span style="background-color: #90EE90; border: 1px solid black; display: inline-block; width: 10px; height: 10px;"></span> 仮設校舎等  <span style="border: 2px dashed green; border-radius: 50%; display: inline-block; width: 10px; height: 10px;"></span> 仮設グラウンド  <span style="border-bottom: 2px dashed green; width: 10px; display: inline-block;"></span> 仮囲い  <span style="color: blue;">→</span> 工事車両出入口         </p>			
工事概略工程	<p>工期</p> <p>約1.5カ年 ★新校舎へ引越し</p> <p>1年間 2年間 3年間 4年間</p> <p>① ② ③ ④ ⑤</p>	<p>工期</p> <p>約1.5カ年 ★新校舎へ引越し</p> <p>1年間 2年間 3年間 4年間</p> <p>① ② ③ ④ ⑤</p>	<p>工期</p> <p>約2.5カ年 ★新校舎へ引越し</p> <p>1年間 2年間 3年間 4年間</p> <p>① ② ③ ④ ⑤ ⑥ ⑦</p>
	<p>既存校舎解体</p> <p>新校舎等建設</p> <p>グラウンド整備</p> <p>体育館改修</p> <p>新体育館建設</p> <p>凡例</p> <p>① 改築工事着工 ③ 解体工事着工 ⑤ 竣工引渡し</p> <p>② 新校舎へ引越し ④ グラウンド造成着工</p>	<p>既存校舎解体</p> <p>新校舎等建設</p> <p>グラウンド整備</p> <p>体育館改修</p> <p>新体育館建設</p> <p>凡例</p> <p>① 改築工事着工 ③ 解体工事着工 ⑤ 竣工引渡し</p> <p>② 新校舎へ引越し ④ グラウンド造成着工</p>	<p>仮設校舎建設</p> <p>既存校舎解体</p> <p>新校舎等建設</p> <p>グラウンド整備</p> <p>体育館改修</p> <p>新体育館建設</p> <p>凡例</p> <p>① 仮設校舎着工 ③ 解体工事着工 ⑤ 新校舎引越し ⑦ 竣工引渡し</p> <p>② 仮設へ引越し ④ 改築工事着工 ⑥ グラウンド造成着工</p>
工事期間中の安全確保	・工事車両と通学動線は分離 ○	・工事車両と通学動線は分離 ○	・工事車両と通学動線は分離 ○
工期 (着工から新校舎へ引越し)	・約1.5カ年 ○	・約1.5カ年 ○	・約2.5カ年 △
工事期間中児童・生徒への影響	・工事範囲と分離のため騒音があるが影響少ない ○	・工事範囲と分離のため騒音があるが影響少ない ○	・仮設校舎利用時の動線、環境の変化有、影響大 △
工事期間中の運動場利用への影響	・仮設グラウンド (中学校側) 有 ○ ・小学生移動利用 有 (歩車動線は分離)	・仮設グラウンド (小学校側) 有 ○ ・中学生移動利用 有 (歩車動線は分離)	・仮設グラウンド (小学校側) 有 ○ ・中学生移動利用 有 (歩車動線は分離)
工事期間中の体育館利用への影響	・既設両方体育館の利用可能 ○	・既設両方体育館の利用可能 ○	・既設両方体育館の利用可能 ○
工事期間中のプール利用への影響	・既設中学校プールの利用可能 ○	・既設中学校プールの利用可能 ○	・既設中学校プールの利用可能 ○
工事期間中の給食関係車両の動線	・工事期間中 同じ動線 変更無 ○	・工事期間中 同じ動線 変更無 ○	・工事期間中は中学校搬出入動線の変更は有るが影響は少ない ○
現中学校体育館改修時の影響	・工事期間中は新体育館を利用 ○	・工事期間中は新体育館を利用 ○	・工事期間中は新体育館を利用 ○
工事期間中の地域に開かれた学校 (地域開放性)	・既設両方体育館の利用可能 △ ・現小学校グラウンドの利用不可能	・既設両方体育館の利用可能 △ ・現中学校グラウンドの利用不可能	・既設両方体育館の利用可能 △ ・現中学校グラウンドの利用不可能
計画候補地の適正	◎	○	△

\* 敷地下敷き図面は、施設台帳のトレース図の縮尺等に差異があります。